Companhia de Água e Esgoto do Ceará

DEN - Diretoria de Engenharia GPROJ - Gerência de Projetos de Engenharia

> Fortaleza - CE Sub-bacia CE-6

Projeto Básico do Remanescente do Sistema de Esgotamento Sanitário da Sub-bacia CE-6

VOLUME II - TOMO II Peças Gráficas





Cagece - Companhia de Água e Esgoto do Ceará

DEN - Diretoria de Engenharia GPROJ - Gerência de Projetos

EQUIPE TÉCNICA DA GPROJ – Gerência de Projetos

Produto: Projeto Básico do Remanescente do Sistema de Esgotamento Sanitário da Sub-bacia CE-6

Gerente de Projetos

Eng^a. Cailiny Darley de Menezes Medeiros

Coordenação de Projetos Técnicos

Engº. Raul Tigre de Arruda Leitão

Coordenação de Serviços Técnicos de Apoio

Engº. Celso Lira Ximenes Júnior

Engenheiro Projetista

Engº. Jackson José Bezerra Cavalcanti

Desenhos

Francisco Arquimedes da Silva João Maurício e Silva Neto Helder Moreira Moura Júnior

Orçamento

Tiago Cavalcante Lima Antônia Jéssica Ribeiro da Silva

Edição

Janis Joplin Saara Moura Queiroz

Arquivo Técnico

Patrícia Santos Silva

Colaboração

Eng^a. Larissa Gonçalves Maia Caracas Ana Beatriz Caetano de Oliveira Gleiciane Cavalcante Gomes



I - APRESENTAÇÃO

O presente relatório consiste no *Projeto Básico do Remanescente do Sistema de Esgotamento Sanitário da Sub-Bacia CE-6*, integrante do Programa SANEAR II. O projeto original foi elaborado em 2005 pela empresa VBA Tecnologia e Engenharia S/A e foi adequado pela Cagece em 2008.

O projeto em questão já contempla às alterações na Av. Alberto Craveiro e na Av. Paulino Rocha.

No projeto em questão, também foi considerada a execução das estações elevatórias 2 e 3 nas áreas onde funcionam hoje ETE's do tipo Decanto Digestor, sem afetar a funcionalidade desse tratamento até a finalização, de pelo menos, do sistema de bombeamento e que a rede desta sub-bacia já esteja em funcionalidade. Foi considerada também, a desativação destes Decantos Digestores, contemplando esgotamento, aterro, demolição das estruturas externas e urbanização, viabilizando a execução total das estações elevatórias.

Portanto, este descritivo apresenta detalhadamente o remanescente com as adequações realizadas na Rede Coletora e Estações Elevatórias, integrantes do Sistema de Esgotamento Sanitário da bacia CE-6, embora a maior parte do sistema seja original da VBA. Este projeto será apresentado em 7 (sete) volumes assim organizados:

- VOLUME I Relatório Geral, Memória de Cálculo e Desapropriação.
- VOLUME II Peças Gráficas:
 - TOMO I;
 - TOMO II.
- VOLUME III Projeto Elétrico.
- VOLUME IV Relatório de Sondagem:
 - TOMO I;
 - TOMO II.
- VOLUME V Orçamento.
- VOLUME VI Especificações Técnicas.
- VOLUME VII Projeto Estrutural.



Peças Gráficas



PEÇAS GRÁFICAS

Relação de plantas:

DESENHO:	PRANCHA:	TÍTULO:
01/32	01/01	Bacia CE-6 – Layout Geral
02/32	01/01	Planta de Pavimentação
03/32	01/01	Bacia CE-6 – Desapropriação
04/32	01/01	Bacia CE-6 – Interferências
05/32	01/06	Rede Coletora de Esgoto – Planta de Execução
06/32	02/06	Rede Coletora de Esgoto – Planta de Execução
07/32	03/06	Rede Coletora de Esgoto – Planta de Execução
08/32	04/06	Rede Coletora de Esgoto – Planta de Execução
09/32	05/06	Rede Coletora de Esgoto – Planta de Execução
10/32	06/06	Rede Coletora de Esgoto – Planta de Execução
11/32	01/04	Estação Elevatória EE-02 – Projeto Hidromecânico – Planta de Situação, Locação e Urbanização
12/32	02/04	Estação Elevatória EE-02 – Projeto Hidromecânico – Planta Baixa P1 e P2 – Vista Superior
13/32	03/04	Estação Elevatória EE-02 – Projeto Hidromecânico – Cortes AA, BB, CC, DD e Detalhes
14/32	04/04	Estação Elevatória EE-02 – Projeto Hidromecânico – Detalhes: Grade, Cesto e Tampa
15/32	01/01	Emissário de Recalque - LR-CE-6.2 - Planta Baixa e Perfil - Est. 00 a Est. 12+8,00




16/32	01/04	Estação Elevatória EE-03 – Projeto Hidromecânico – Planta de Situação, Locação e Urbanização
17/32	02/04	Estação Elevatória EE-03 – Projeto Hidromecânico – Planta Baixa P1 e P2 – Vista Superior
18/32	03/04	Estação Elevatória EE-03 – Projeto Hidromecânico – Cortes AA, BB, CC, DD e Detalhes
19/32	04/04	Estação Elevatória EE-03 – Projeto Hidromecânico – Detalhes: Grade, Cesto e Tampa
20/32	01/01	Emissário de Recalque - LR-CE-6.3 - Planta Baixa e Perfil - Est. 00 a Est. 16+7,00m
21/32	01/01	Projetos Complementares - Ligação Domiciliar
22/32	01/01	Projetos Complementares - Poço de Visita, Tubo de Queda e TIL de Passagem
23/32	01/01	Projetos Complementares – Poço de Visita Especial e Caixa de Passagem
24/32	01/01	Projetos Complementares – Blocos de Ancoragem
25/32	01/01	Projetos Complementares – Caixa de Registro de Descarga e Ventosa
26/32	01/01	Projetos Complementares – Casa do Gerador Tipo
27/32	01/01	Projetos Complementares – Muro em Alvenaria
28/32	01/01	Projetos Complementares – Portão
29/32	01/01	Planta de Travessia sob Avenida – № 1 MND – Av. Pompílio Gomes – Trecho entre os PV's 012 e 013
30/32	01/01	Planta de Travessia sob Avenida – Nº 4 MND – Av. Dep. Paulino Rocha – Trecho entre os PV's 041 e 042
21/32 22/32 23/32 24/32 25/32 26/32 27/32 28/32 29/32	01/01 01/01 01/01 01/01 01/01 01/01 01/01	Emissário de Recalque - LR-CE-6.3 - Planta Baixa e Per Est. 00 a Est. 16+7,00m Projetos Complementares - Ligação Domiciliar Projetos Complementares - Poço de Visita, Tubo de Quer TIL de Passagem Projetos Complementares - Poço de Visita Especial e C de Passagem Projetos Complementares - Blocos de Ancoragem Projetos Complementares - Caixa de Registro de Descara Ventosa Projetos Complementares - Casa do Gerador Tipo Projetos Complementares - Muro em Alvenaria Projetos Complementares - Portão Planta de Travessia sob Avenida - Nº 1 MND - Av. Pom Gomes - Trecho entre os PV's 012 e 013 Planta de Travessia sob Avenida - Nº 4 MND - Av. I





31/32	01/01	Planta de Travessia sob Avenida – Nº 5 MND – Av. Alberto Craveiro – Trecho entre os PV's 086 e 086-A
32/32	01/01	Planta de Travessia sob Bueiro − Nº 09 − Rua Ipaumirim − Trecho entre os PV's 030 e 029





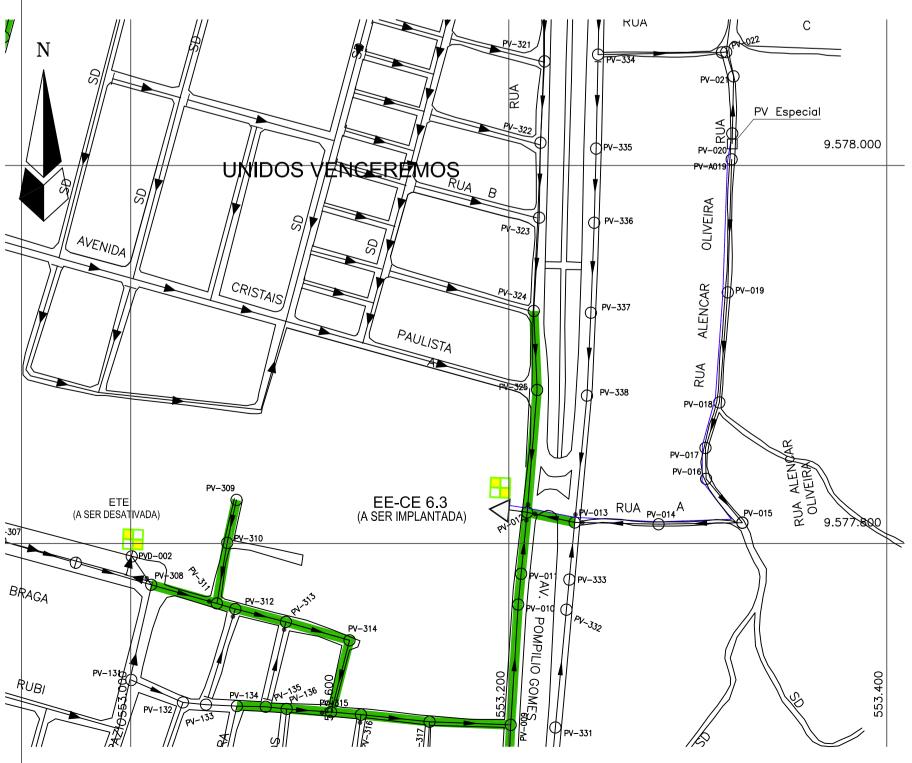

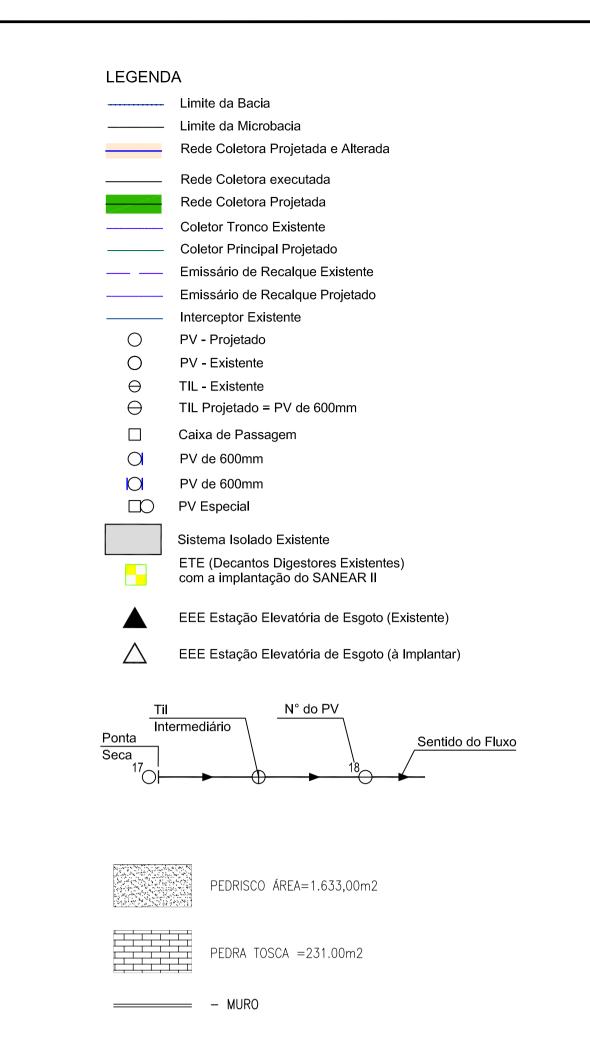

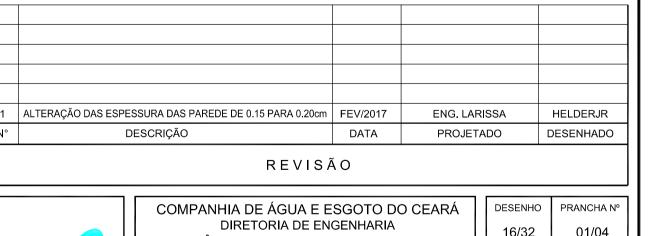



PLANTA DE SITUAÇÃO

ESCALA 1:2000

GERÊNCIA DE PROJETOS DE ENGENHARIA		
PROJETO BÁSICO DO REMANESCENTE DO SISTEMA DE ES	GOTAMENT) SANITÁRIO
DE FORTALEZA - SUB BACIA CE		JOANTANO

DE FORTALEZA - SUB BACIA CE-06

PROJETO BÁSICO

ESTAÇÃO ELEVATÓRIA EE-03


PROJETO HIDROMECÂNICO


PLANTAS DE SITUAÇÃO, LOCAÇÃO E URBANIZAÇÃO

DATA: MAIO/2013

BERÊNCIA:	ENG° ALYSSON CÉSAR AZEVEDO DA SILVA		
SUPERVISÃO:	ENGº PAULO SERGIO SILVA DO AMARAL		
PROJETO:	Engº JACKSON JOSÉ BEZERRA CAVALCANTI RNP 0608052167		
DESENHO:	JOÃO NETO	ESCALA:	INDICADA

16.32_SES-BACIA CE6_EE-01_ARQ_01.04

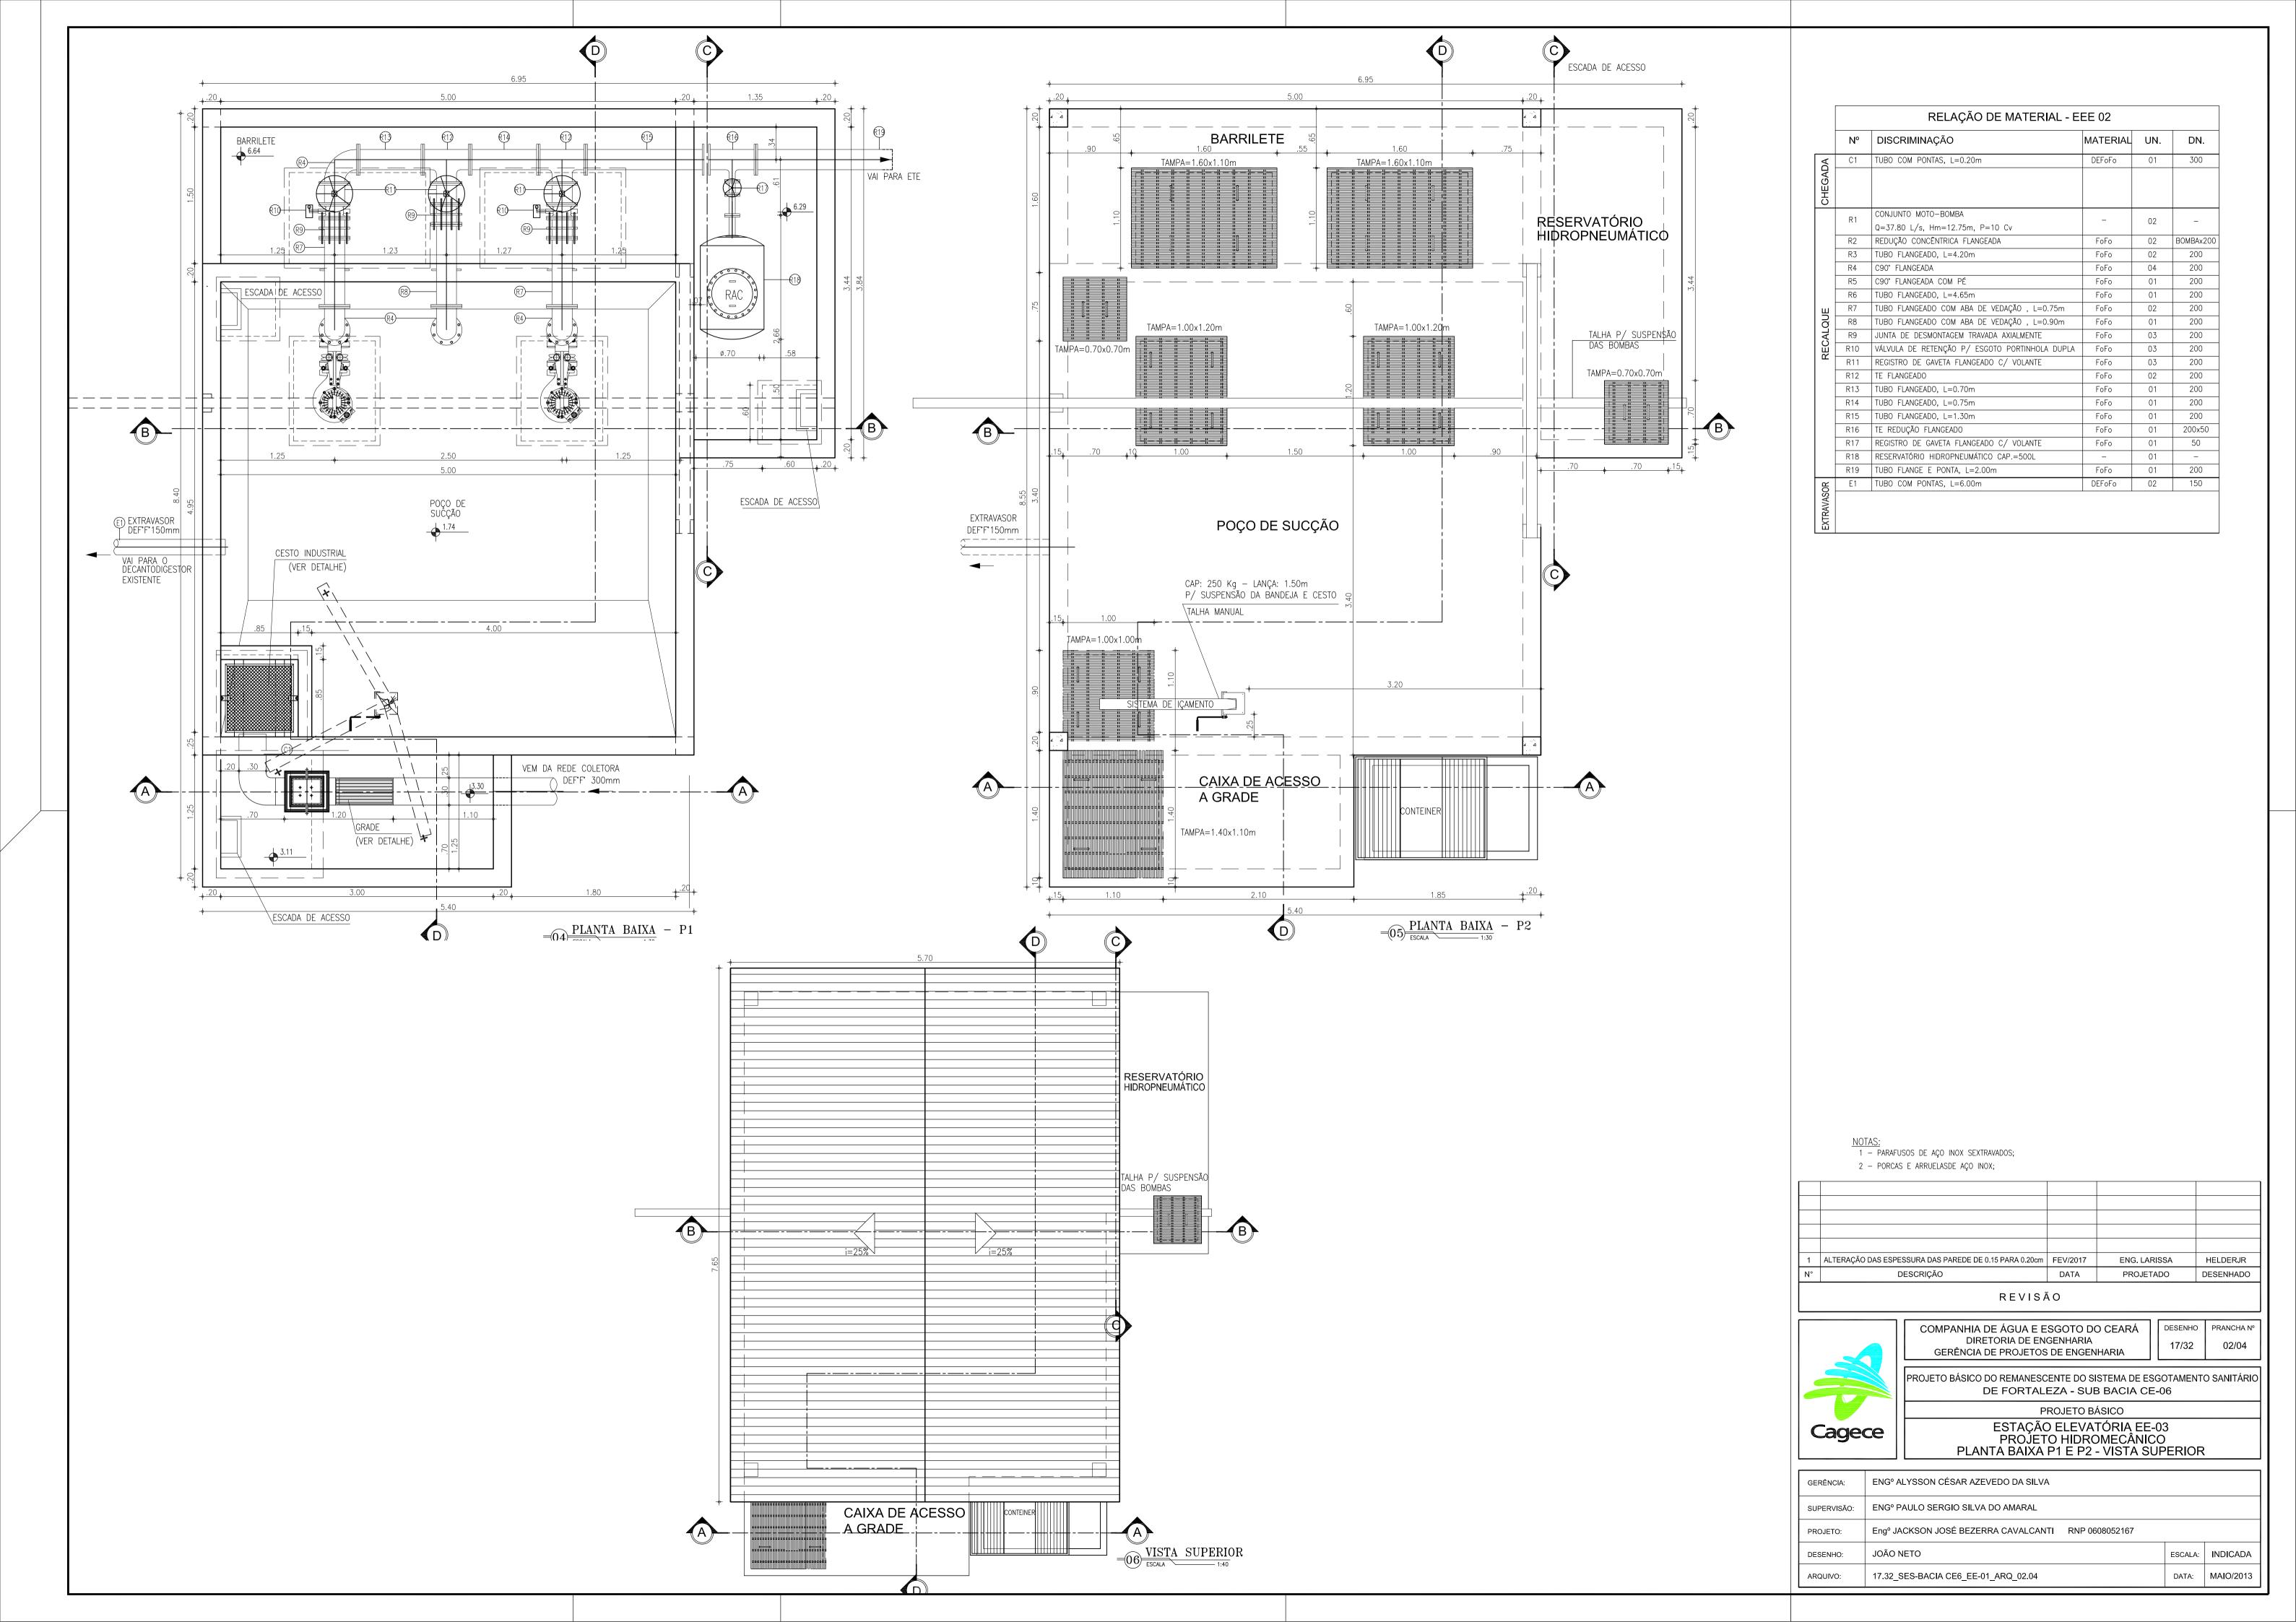

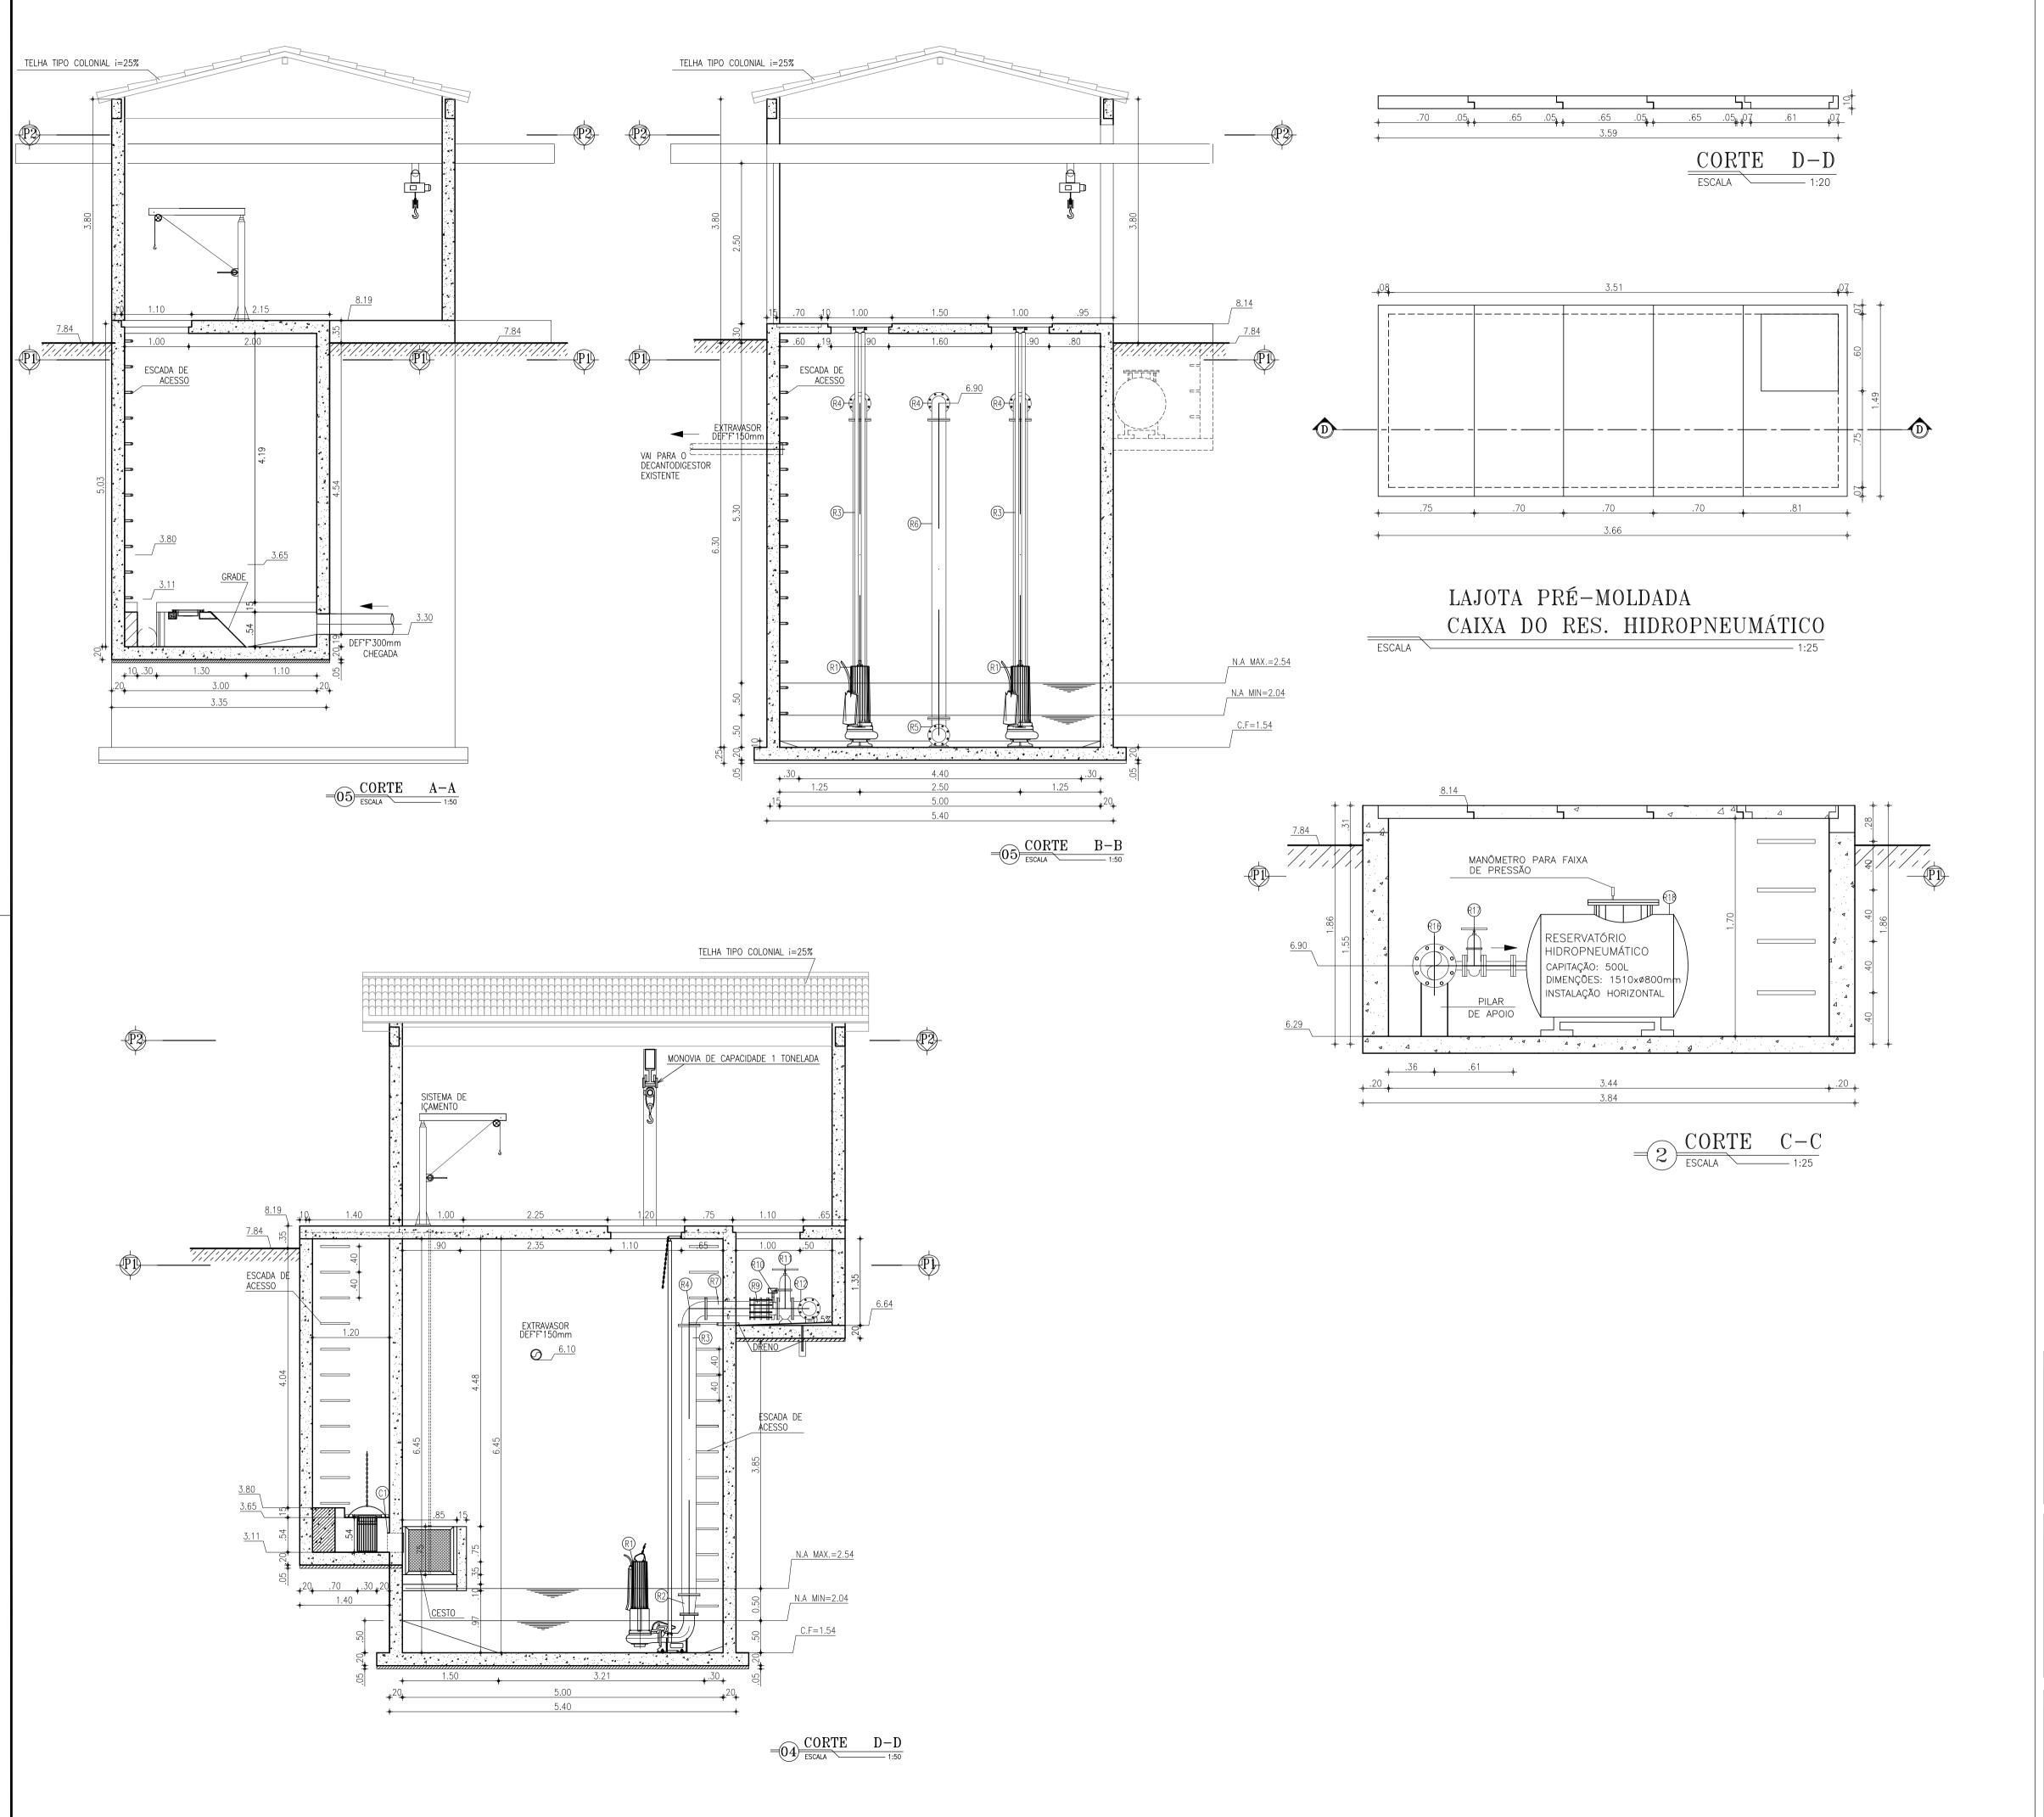

	Ν°	DISCRIMINAÇÃO	MATERIAL	UN.	DN.
⋖	C1	TUBO COM PONTAS, L=0.20m	DEFoFo	01	300
CHEGADA					
	R1	CONJUNTO MOTO-BOMBA	_	02	
	1 1 1	Q=37.80 L/s, Hm=12.75m, P=10 Cv		02	_
	R2	REDUÇÃO CONCÊNTRICA FLANGEADA	FoFo	02	BOMBAx200
	R3	TUBO FLANGEADO, L=4.20m	FoFo	02	200
	R4	C90° FLANGEADA	FoFo	04	200
	R5	C90° FLANGEADA COM PÉ	FoFo	01	200
	R6	TUBO FLANGEADO, L=4.65m	FoFo	01	200
ш	R7	TUBO FLANGEADO COM ABA DE VEDAÇÃO , L=0.75m	FoFo	02	200
RECALQUE	R8	TUBO FLANGEADO COM ABA DE VEDAÇÃO , L=0.90m	FoFo	01	200
AL(R9	JUNTA DE DESMONTAGEM TRAVADA AXIALMENTE	FoFo	03	200
EC	R10	VÁLVULA DE RETENÇÃO P/ ESGOTO PORTINHOLA DUPLA	FoFo	03	200
~	R11	REGISTRO DE GAVETA FLANGEADO C/ VOLANTE	FoFo	03	200
	R12	TE FLANGEADO	FoFo	02	200
	R13	TUBO FLANGEADO, L=0.70m	FoFo	01	200
	R14	TUBO FLANGEADO, L=0.75m	FoFo	01	200
	R15	TUBO FLANGEADO, L=1.30m	FoFo	01	200
	R16	TE REDUÇÃO FLANGEADO	FoFo	01	200x50
	R17	REGISTRO DE GAVETA FLANGEADO C/ VOLANTE	FoFo	01	50
	R18	RESERVATÓRIO HIDROPNEUMÁTICO CAP.=500L	_	01	_
	R19	TUBO FLANGE E PONTA, L=2.00m	FoFo	01	200
쏬	E1	TUBO COM PONTAS, L=6.00m	DEFoFo	02	150
EXTRAVASOR					

Cagece

NOTAS:
1 — PARAFUSOS DE AÇO INOX SEXTRAVADOS; 2 - PORCAS E ARRUELASDE AÇO INOX;

1	ALTERAÇÃO DAS ESPESSURA DAS PAREDE DE 0.15 PARA 0.20cm	FEV/2017	ENG. LARISSA	HELDERJE		
N°	DESCRIÇÃO	DATA	PROJETADO	DESENHAD		
	REVISÃO					

COMPANHIA DE ÁGUA E ESGOTO DO CEARÁ DIRETORIA DE ENGENHARIA GERÊNCIA DE PROJETOS DE ENGENHARIA

PROJETO BÁSICO DO REMANESCENTE DO SISTEMA DE ESGOTAMENTO SANITÁRIO DE FORTALEZA - SUB BACIA CE-06 PROJETO BÁSICO


DESENHO PRANCHA Nº

03/04

18/32

ESTAÇÃO ELEVATÓRIA EE-03 PROJETO HIDROMECÂNICO CORTES A-A, B-B, CC, DD e DETALHES

GERÊNCIA:	ENGº ALYSSON CÉSAR AZEVEDO DA SILVA		
SUPERVISÃO:	ENGº PAULO SERGIO SILVA DO AMARAL		
PROJETO:	Eng° JACKSON JOSÉ BEZERRA CAVALCANTI RNP 0608052167		
DESENHO:	JOÃO NETO	ESCALA:	INDICADA
ARQUIVO:	18.32_SES-BACIA CE6_EE-01_ARQ_03.04	DATA:	MAIO/2013

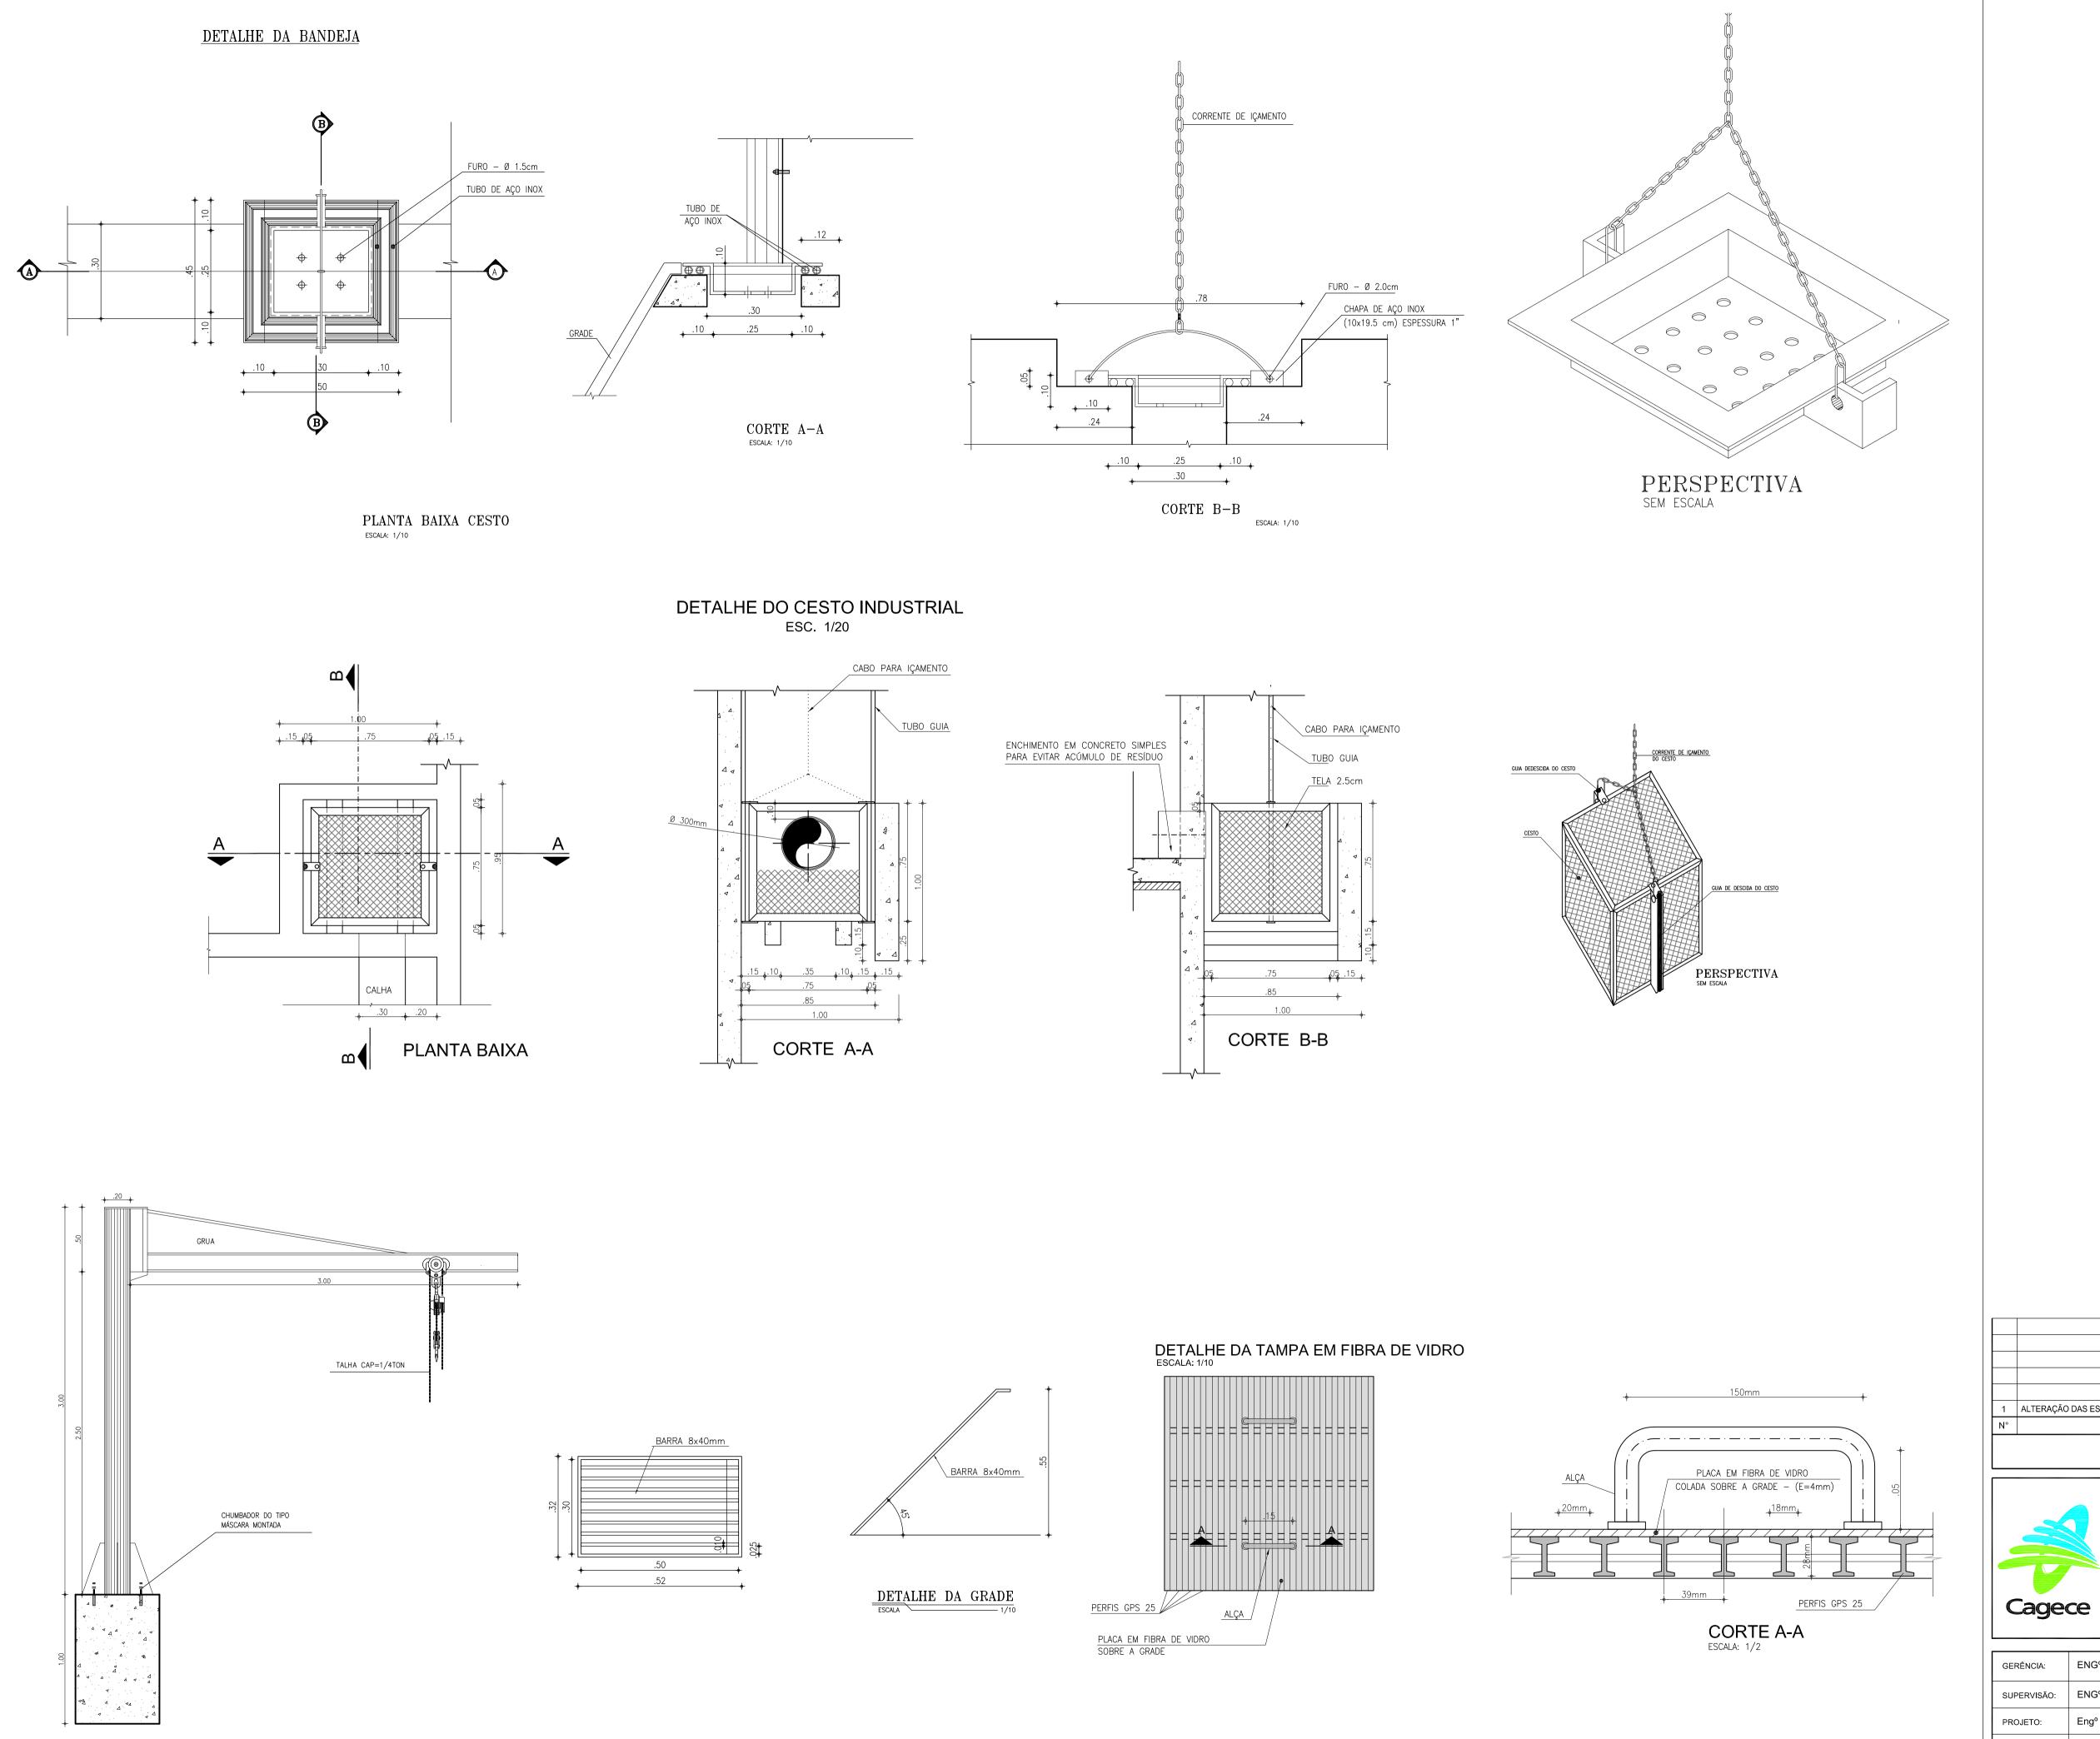





	PR
Cagece	

DE FORTALEZA - SUB BACIA CE-06 PROJETO BÁSICO ESTAÇÃO ELEVATÓRIA EE-03 PROJETO HIDROMECÂNICO DETALHES: GRADE, CESTO e TAMPA

GERÊNCIA:	ENGº ALYSSON CÉSAR AZEVEDO DA SILVA		
SUPERVISÃO:	ENGº PAULO SERGIO SILVA DO AMARAL		
PROJETO:	Eng° JACKSON JOSÉ BEZERRA CAVALCANTI RNP 0608052167		
DESENHO:	JOÃO NETO	ESCALA:	INDICADA
ARQUIVO:	19.32_SES-BACIA CE6_EE-01_ARQ_04.04	DATA:	MAIO/2013

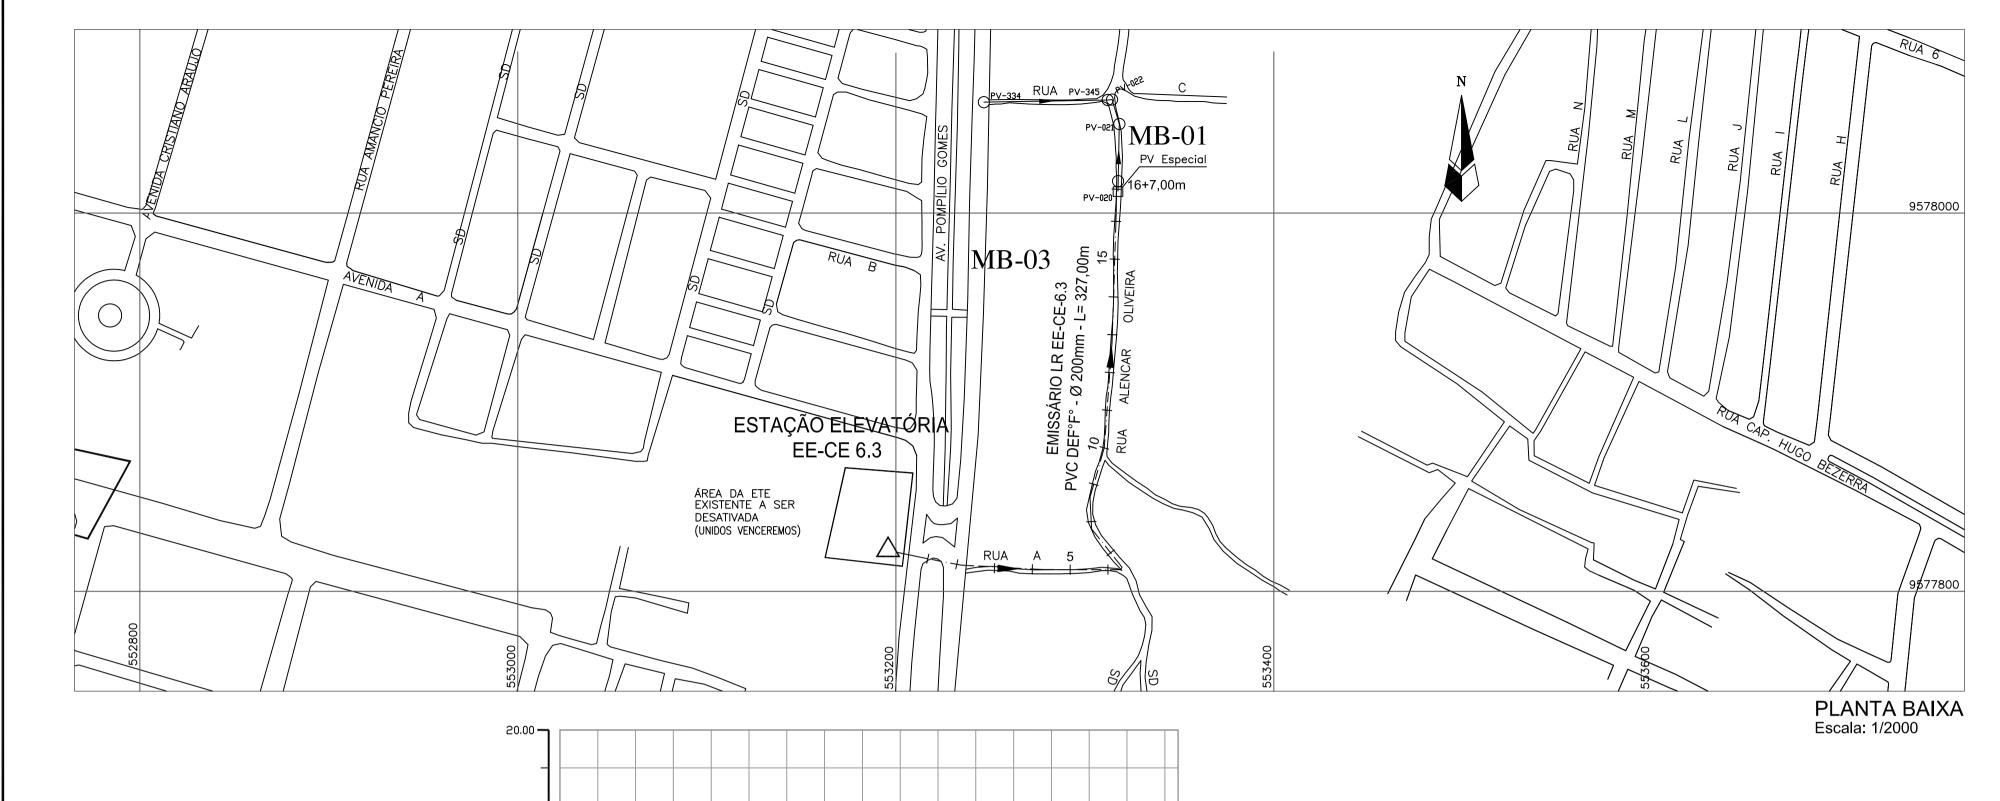

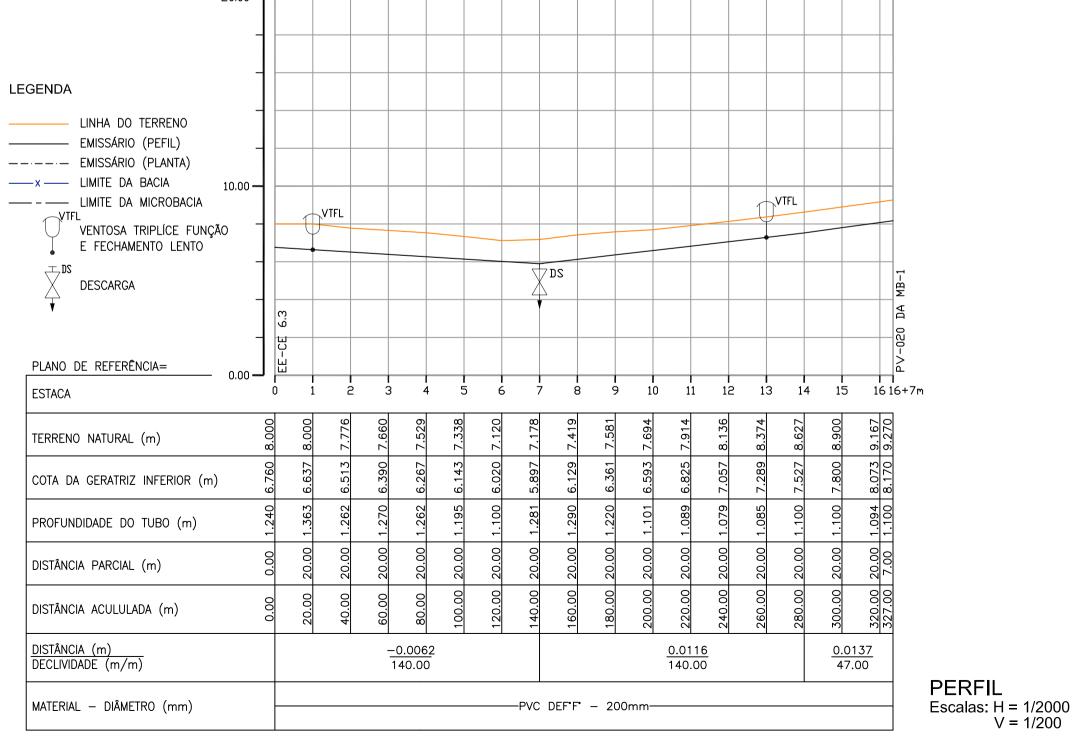

N°	DESCRIÇÃO	DATA	PROJETADO	DESENHADO		
REVISÃO						



Cagece

COMPANHIA DE ÁGUA E ESGOTO DO CEARÁ DIRETORIA DE ENGENHARIA GERÊNCIA DE PROJETOS DE ENGENHARIA


DESENHO 20/32 01/01


PROJETO BÁSICO DO REMANESCENTE DO SISTEMA DE ESGOTAMENTO SANITÁRIO DE FORTALEZA - SUB BACIA CE-06

PROJETO BÁSICO

EMISSÁRIO DE RECALQUE - LR-CE-6.3 PLANTA BAIXA E PERFIL - EST. 00 a EST. 16+7,00m

GERÊNCIA:	ENGº ALYSSON CÉSAR AZEVEDO DA SILVA		
SUPERVISÃO:	ENGº PAULO SERGIO SILVA DO AMARAL		
PROJETO:	Eng° JACKSON JOSÉ BEZERRA CAVALCANTI RNP 0608052167		
DESENHO:	-	ESCALA:	INDICADA
ARQUIVO:	20.32_SES-BACIA CE6_LR-EE3_01.01	DATA:	MAIO/2013

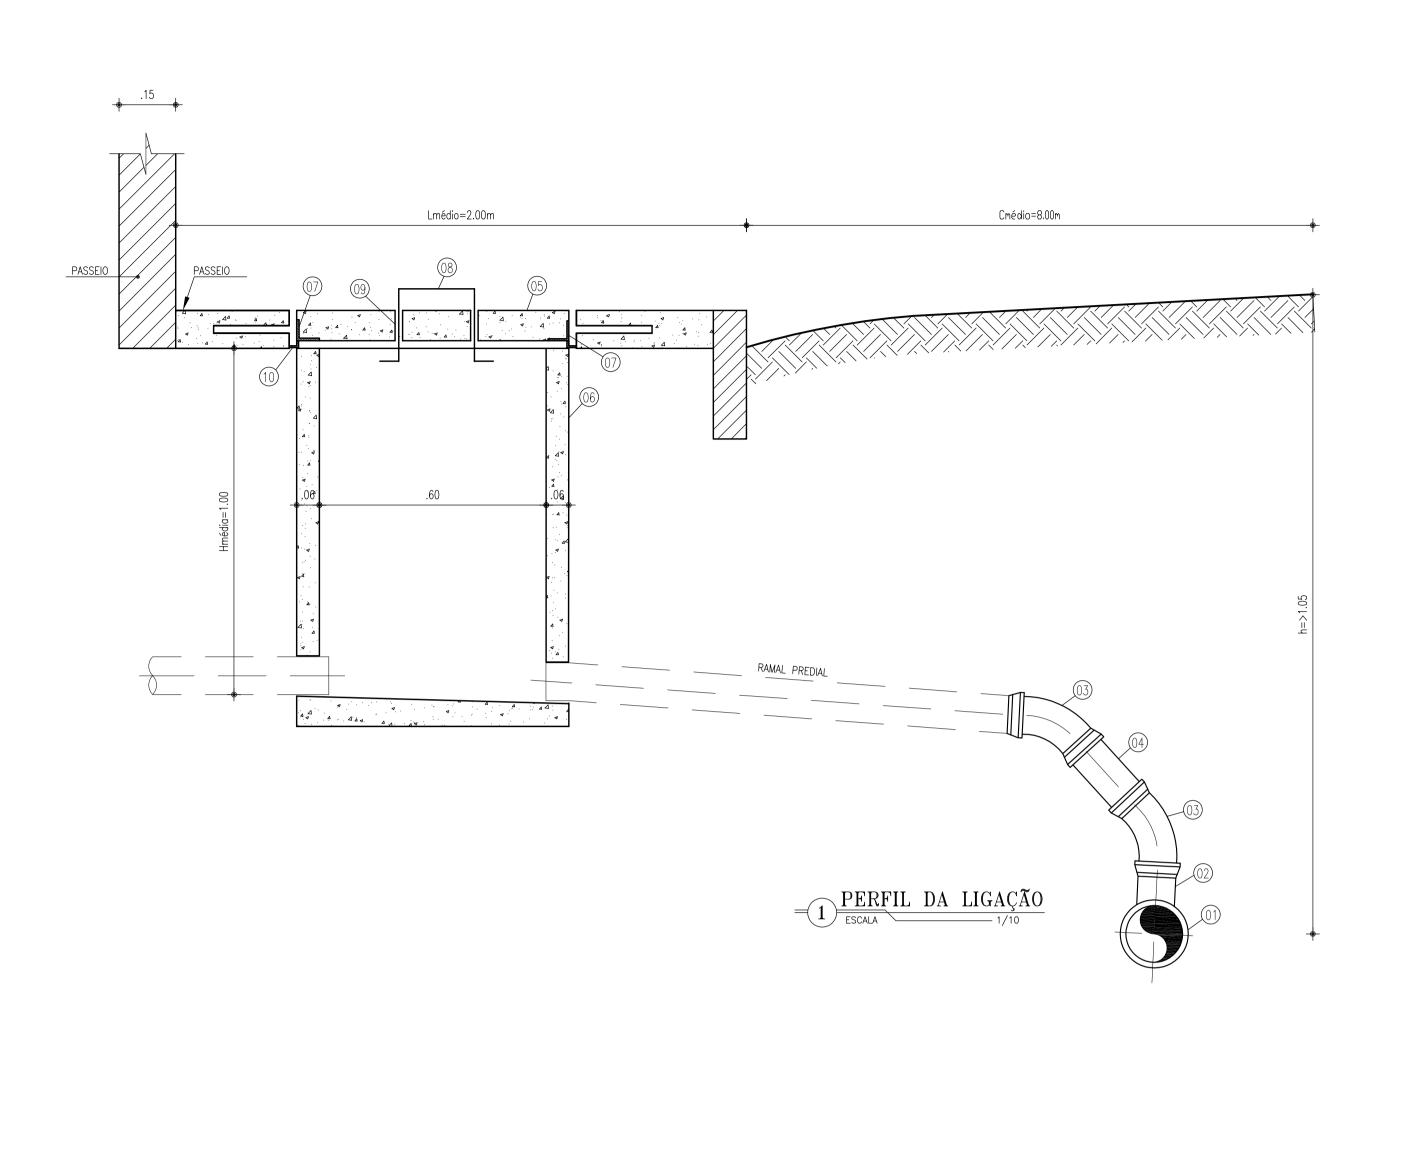

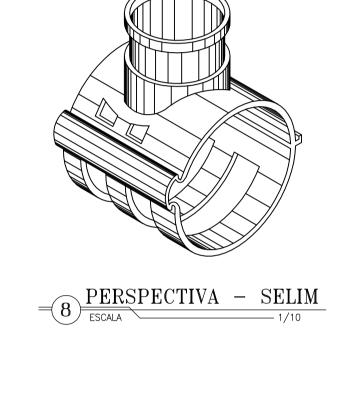



6 SELIM 90°-2




SELIM 90° VT.10-1


DETALHE DA TAMPA DA CAIXA DE INSPEÇÃO PARA PASSEIO

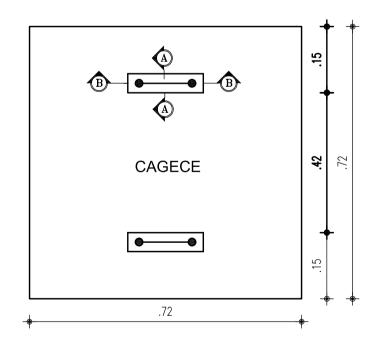

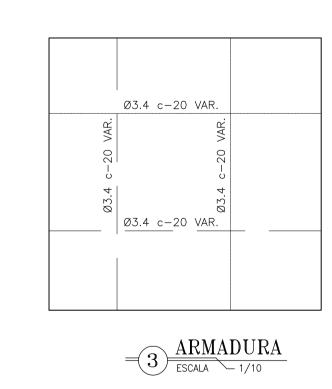

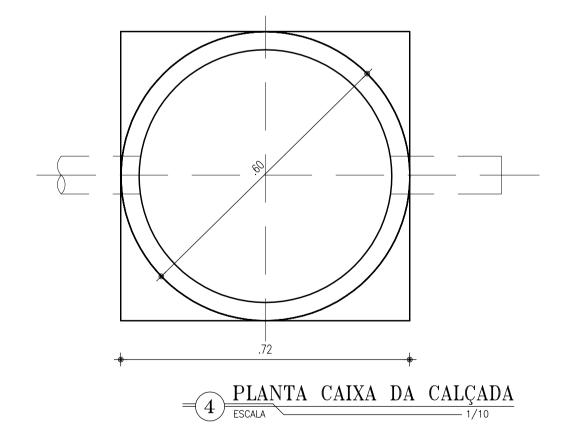




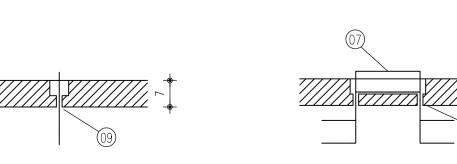


- OBSERVAÇÕES:
- a CONCRETO TRAÇO 1 : 3 : 5 b — ARMADURA SUPERIOR ————
- c ARMADURA INFERIOR ----
- ESCALA 1/10



TAMPÃO PARA TIL

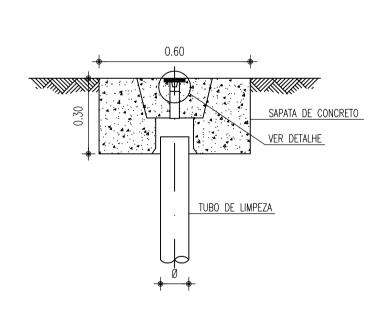

DETALHE DO TAMPÃO COMPLETO PARA TIL

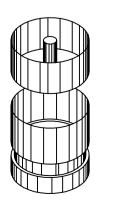





COMPANHIA DE ÁGUA E ESGOTO DO CEARÁ DIRETORIA DE ENGENHARIA DESENHO PRANCHA Nº GERÊNCIA DE PROJETOS DE ENGENHARIA PROJETO BÁSICO DO REMANESCENTE DO SISTEMA DE ESGOTAMENTO SANITÁRIO

DE FORTALEZA - SUB BACIA CE-06 PROJETO BÁSICO

PROJETOS COMPLEMENTARES LIGAÇÃO DOMICILIAR

GERÊNCIA:	ENGº ALYSSON CÉSAR AZEVEDO DA SILVA		
SUPERVISÃO:	ENGº PAULO SERGIO SILVA DO AMARAL		
PROJETO:	Engº JACKSON JOSÉ BEZERRA CAVALCANTI RNP 0608052167		
DESENHO:	ARQUIMEDES	ESCALA:	INDICADA
ARQUIVO:	21.32_SES-BACIA CE6_PROJCOMPLEM_L.D_01.01.dwg	DATA:	MAIO/2013

5 - TAMPA PRÉ-MOLDADA DE CONCRETO

1 — TUBULAÇÃO DA REDE COLETORA (Ø VAR.)

3 - CURVA 45° VINILFORT PB Ø100mm 4 - TUBO PVC RÍGIDO VINILFORT JE Ø100mm

6 – CAIXA DE INSPEÇÃO EM ANEL DE CONCRETO CENTRIFUGADA Ø 600mm


7 – CANTONEIRA DE FERRO 1"x1", ESPESSURA DE 1/8" 8 – FERRO REDONDO Ø 5/8"

9 - CANO GALVANIZADO DE 3/4"

RELAÇÃO DE PEÇAS:

2 - SELIM 90° ELÁSTICO

10 - CANTONEIRA DE FERRO 1"x1", ESPESSURA DE 1/8"

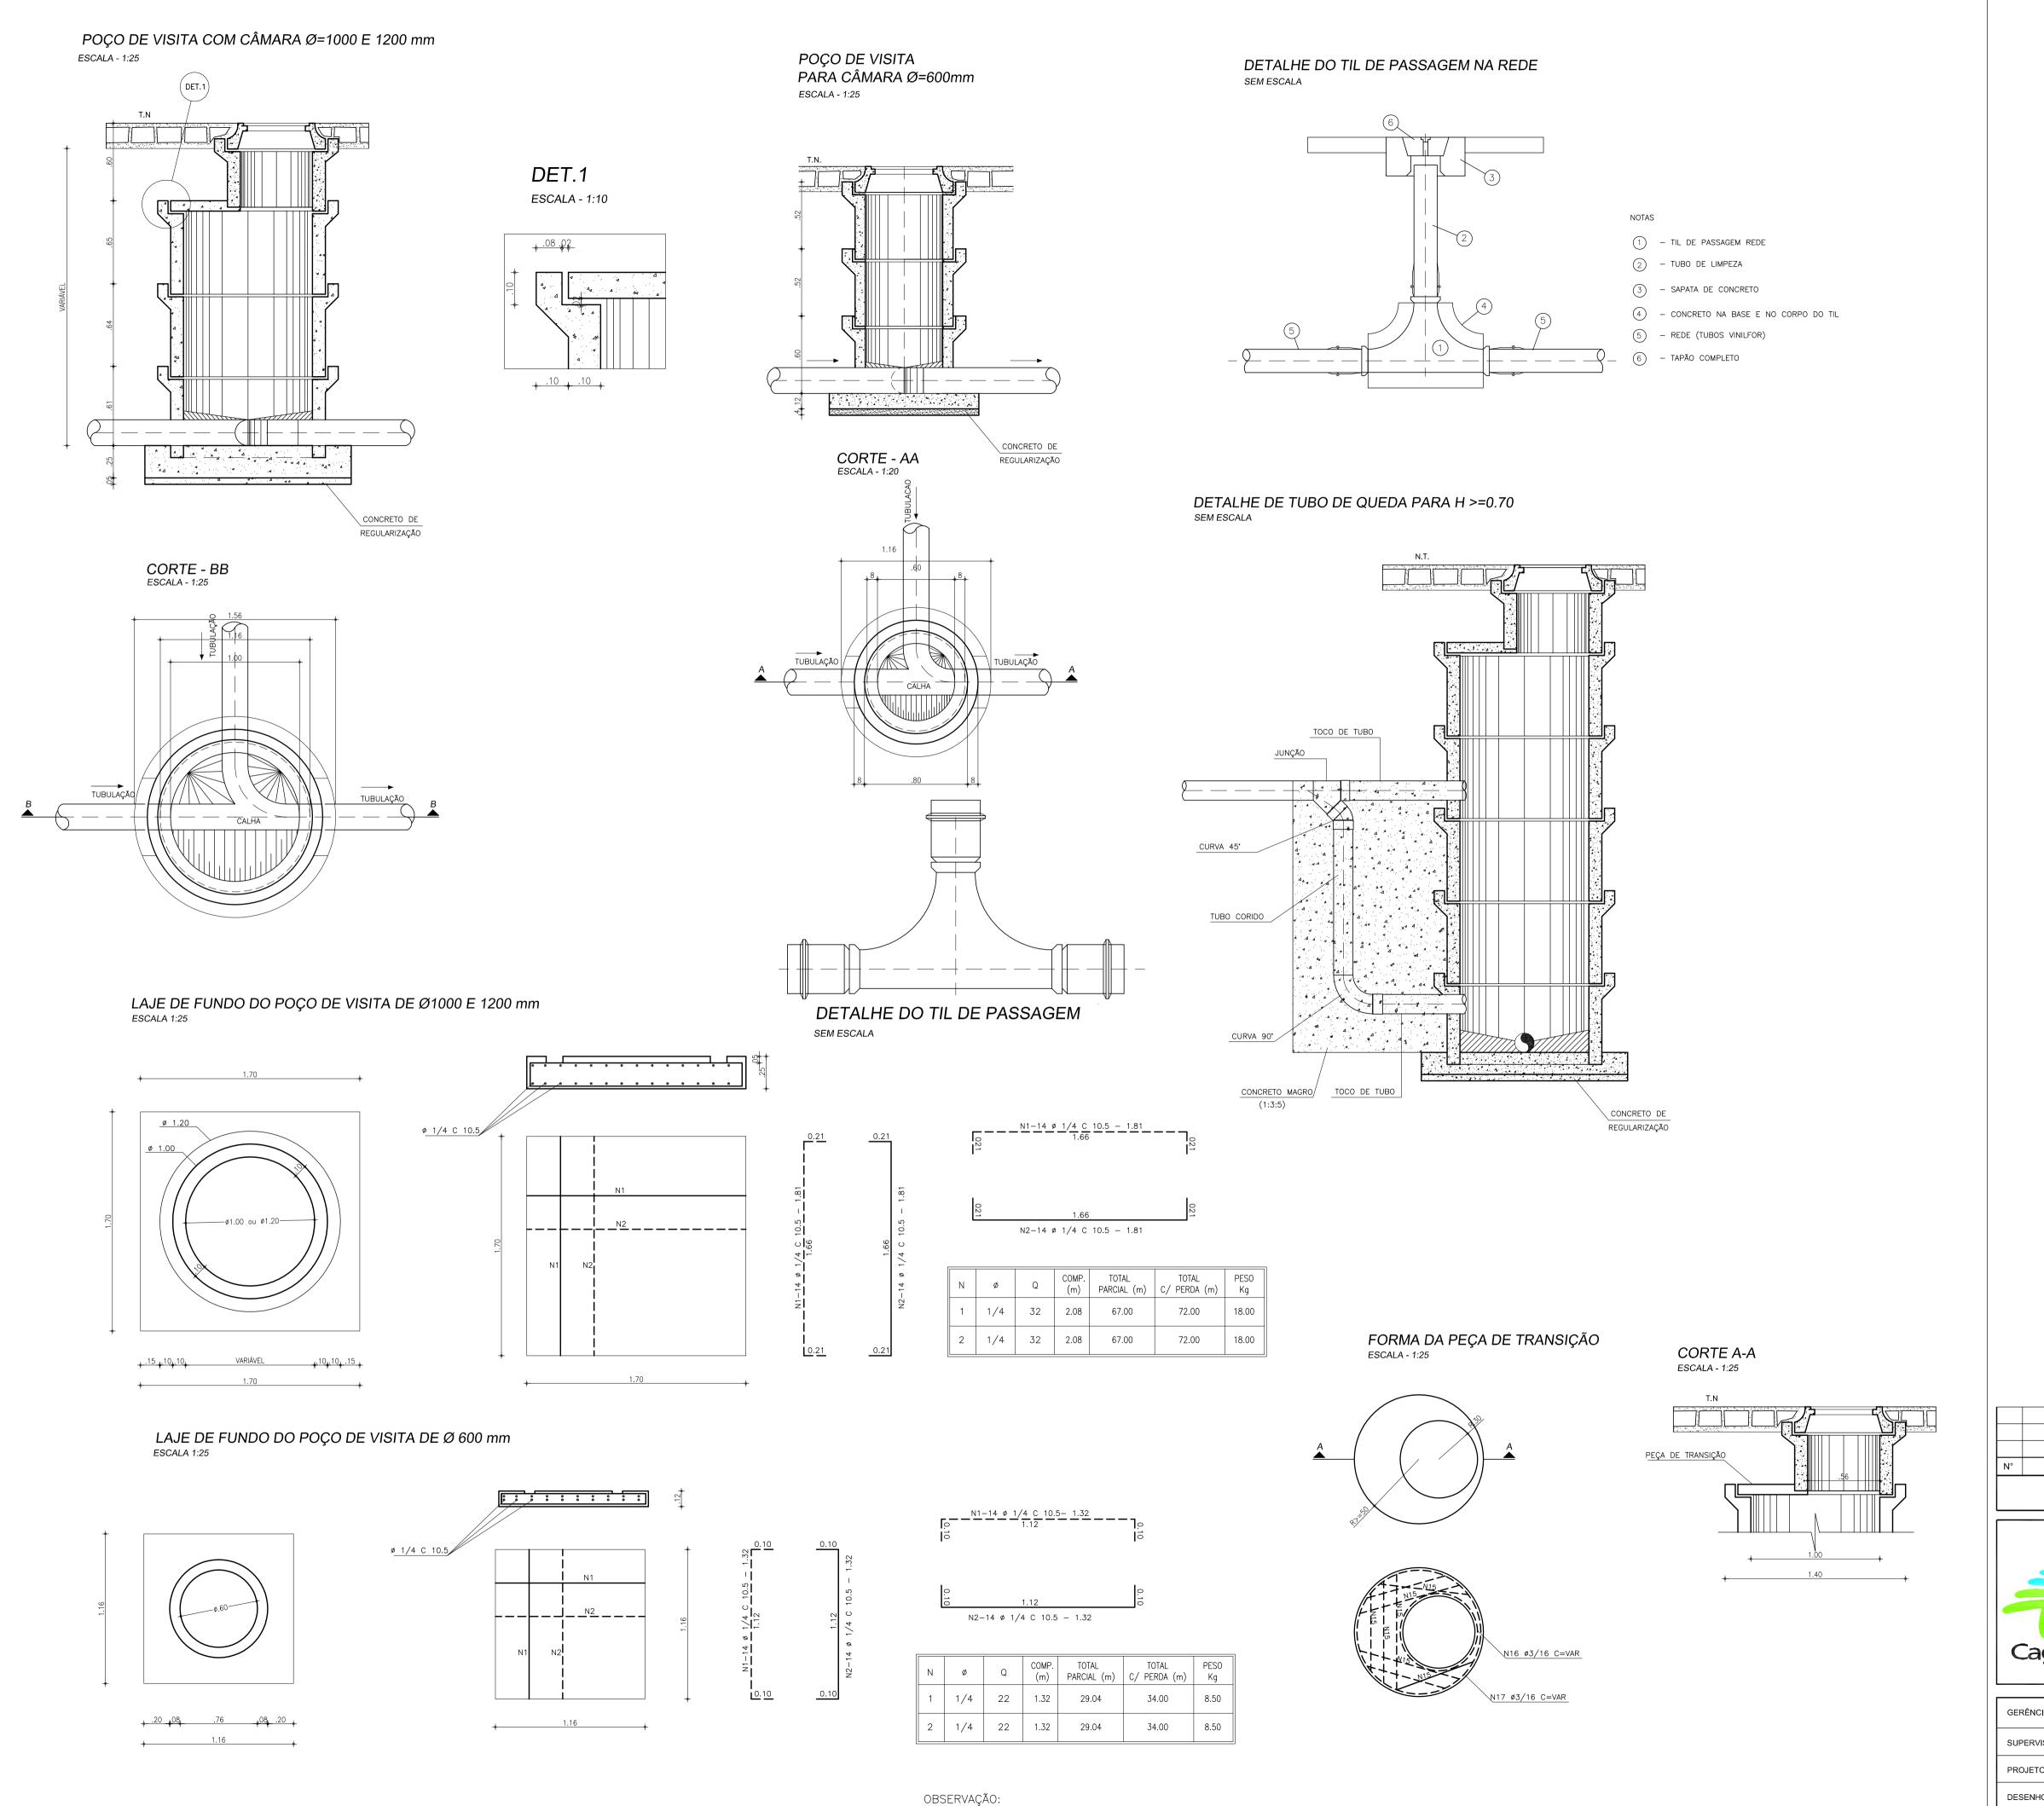

CONCRETO Fck=15.00 MPa





COMPANHIA DE ÁGUA E ESGOTO DO CEARÁ
DIRETORIA DE ENGENHARIA
GERÊNCIA DE PROJETOS DE ENGENHARIA

PROJETO BÁSICO DO REMANESCENTE DO SISTEMA DE ESGOTAMENTO SANITÁRIO

DE FORTALEZA - SUB BACIA CE-06


PROJETO BÁSICO

DESENHO PRANCHA Nº


01/01

PROJETOS COMPLEMENTARES POÇO DE VISITA, TUBO DE QUEDA E TIL DE PASSAGEM


GERÊNCIA:	ENGº ALYSSON CÉSAR AZEVEDO DA SILVA		
SUPERVISÃO:	ENGº PAULO SERGIO SILVA DO AMARAL		
PROJETO:	Eng° JACKSON JOSÉ BEZERRA CAVALCANTI RNP 0608052167		
DESENHO:	ARQUIMEDES	ESCALA:	INDICADA
ARQUIVO:	22.32_SES-BACIA CE6_PROJCOMPLEM_PVISITA_01.01	DATA:	MAIO/2013

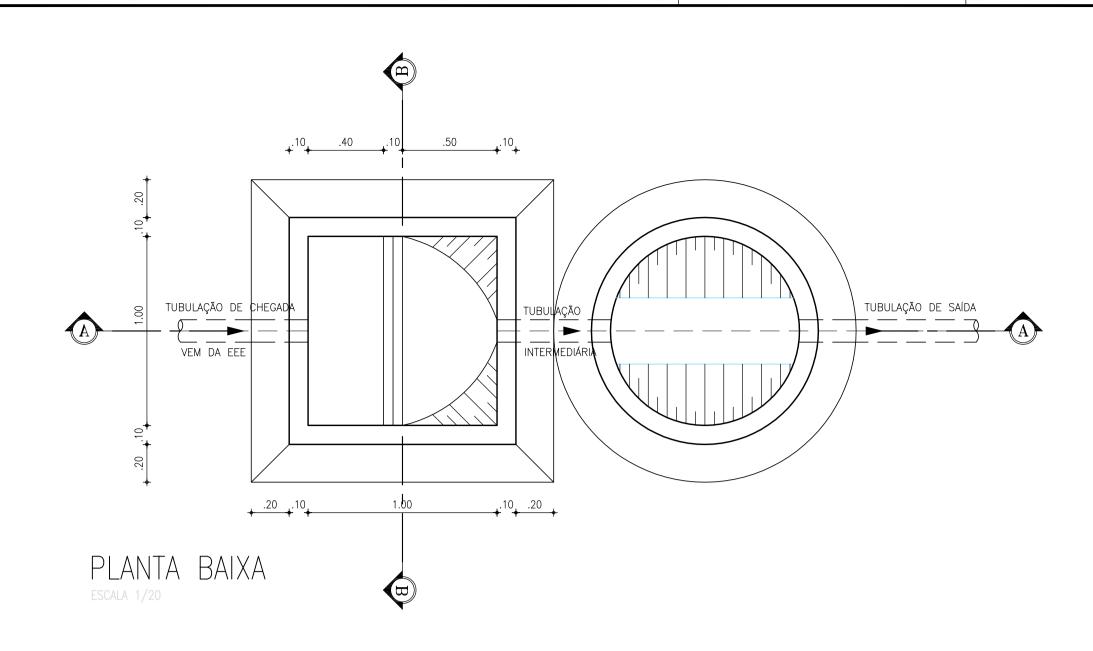


POÇO DE VISITA ESPECIAL

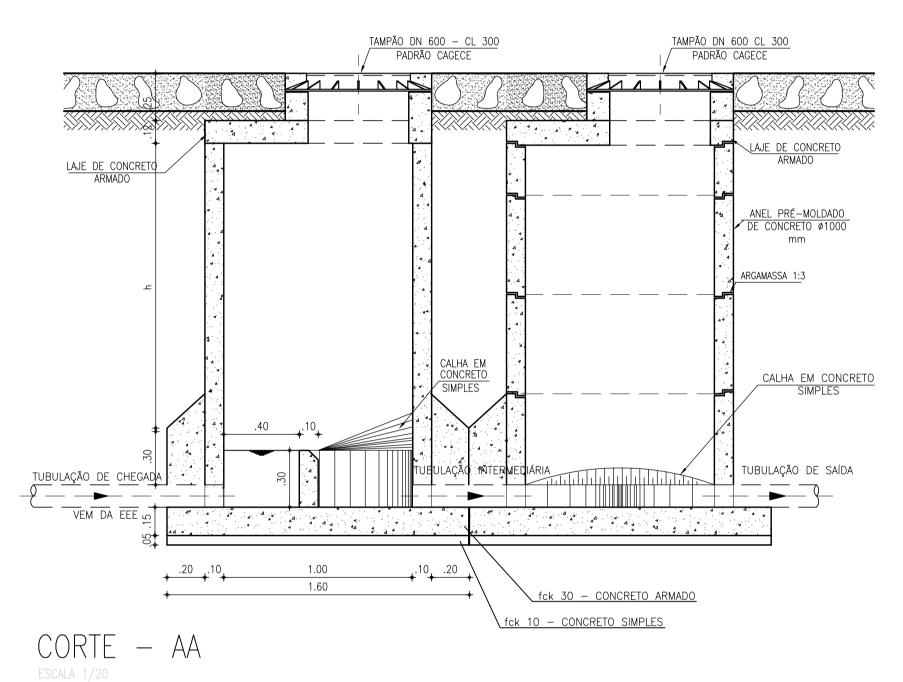


POÇO DE VISITA ESPECIAL

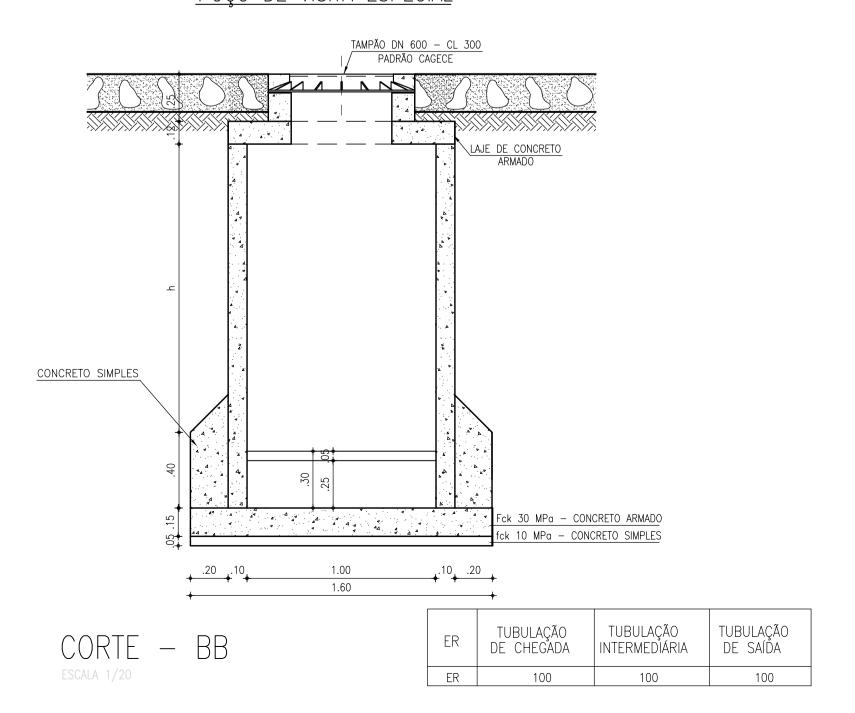

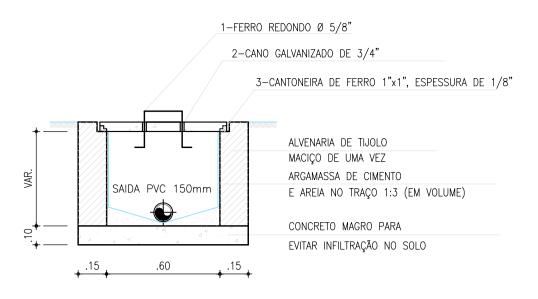

DETALHE CX. DE PASSAGEM

DETALHE DA TAMPA

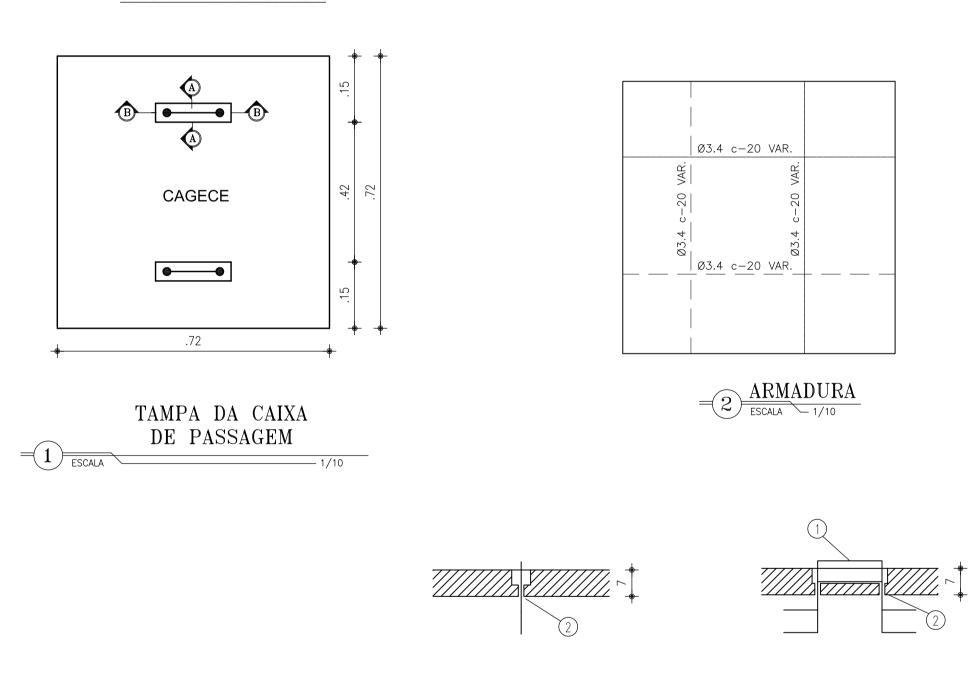

OBSERVAÇÕES:

- a CONCRETO TRAÇO 1 : 3 : 5 b — ARMADURA SUPERIOR —————
- c ARMADURA INFERIOR —— ——
- ESCALA 1/10
- ESCALA 1/10

N°	DESCRIÇÃO	DATA	PROJETADO	DESENHADO			
REVISÃO							




COMPANHIA DE ÁGUA E ESGOTO DO CEARÁ	DESENHO	PRANCHA Nº
DIRETORIA DE ENGENHARIA GERÊNCIA DE PROJETOS DE ENGENHARIA	23/32	01/01

PROJETO BÁSICO DO REMANESCENTE DO SISTEMA DE ESGOTAMENTO SANITÁRIO DE FORTALEZA - SUB BACIA CE-06 PROJETO BÁSICO

PROJETOS COMPLEMENTARES POÇO DE VISITA ESPECIAL E CAIXA DE PASSAGEM

GERÊNCIA:	ENGº ALYSSON CÉSAR AZEVEDO DA SILVA		
SUPERVISÃO:	ENGº PAULO SERGIO SILVA DO AMARAL		
PROJETO:	Engº JACKSON JOSÉ BEZERRA CAVALCANTI RNP 0608052167		
DESENHO:	ARQUIMEDES	ESCALA:	INDICADA
ARQUIVO:	23.32_SES-BACIA CE6_PROJCOMPLEM_PV-ESPECIAL_01.01	DATA:	MAIO/2013

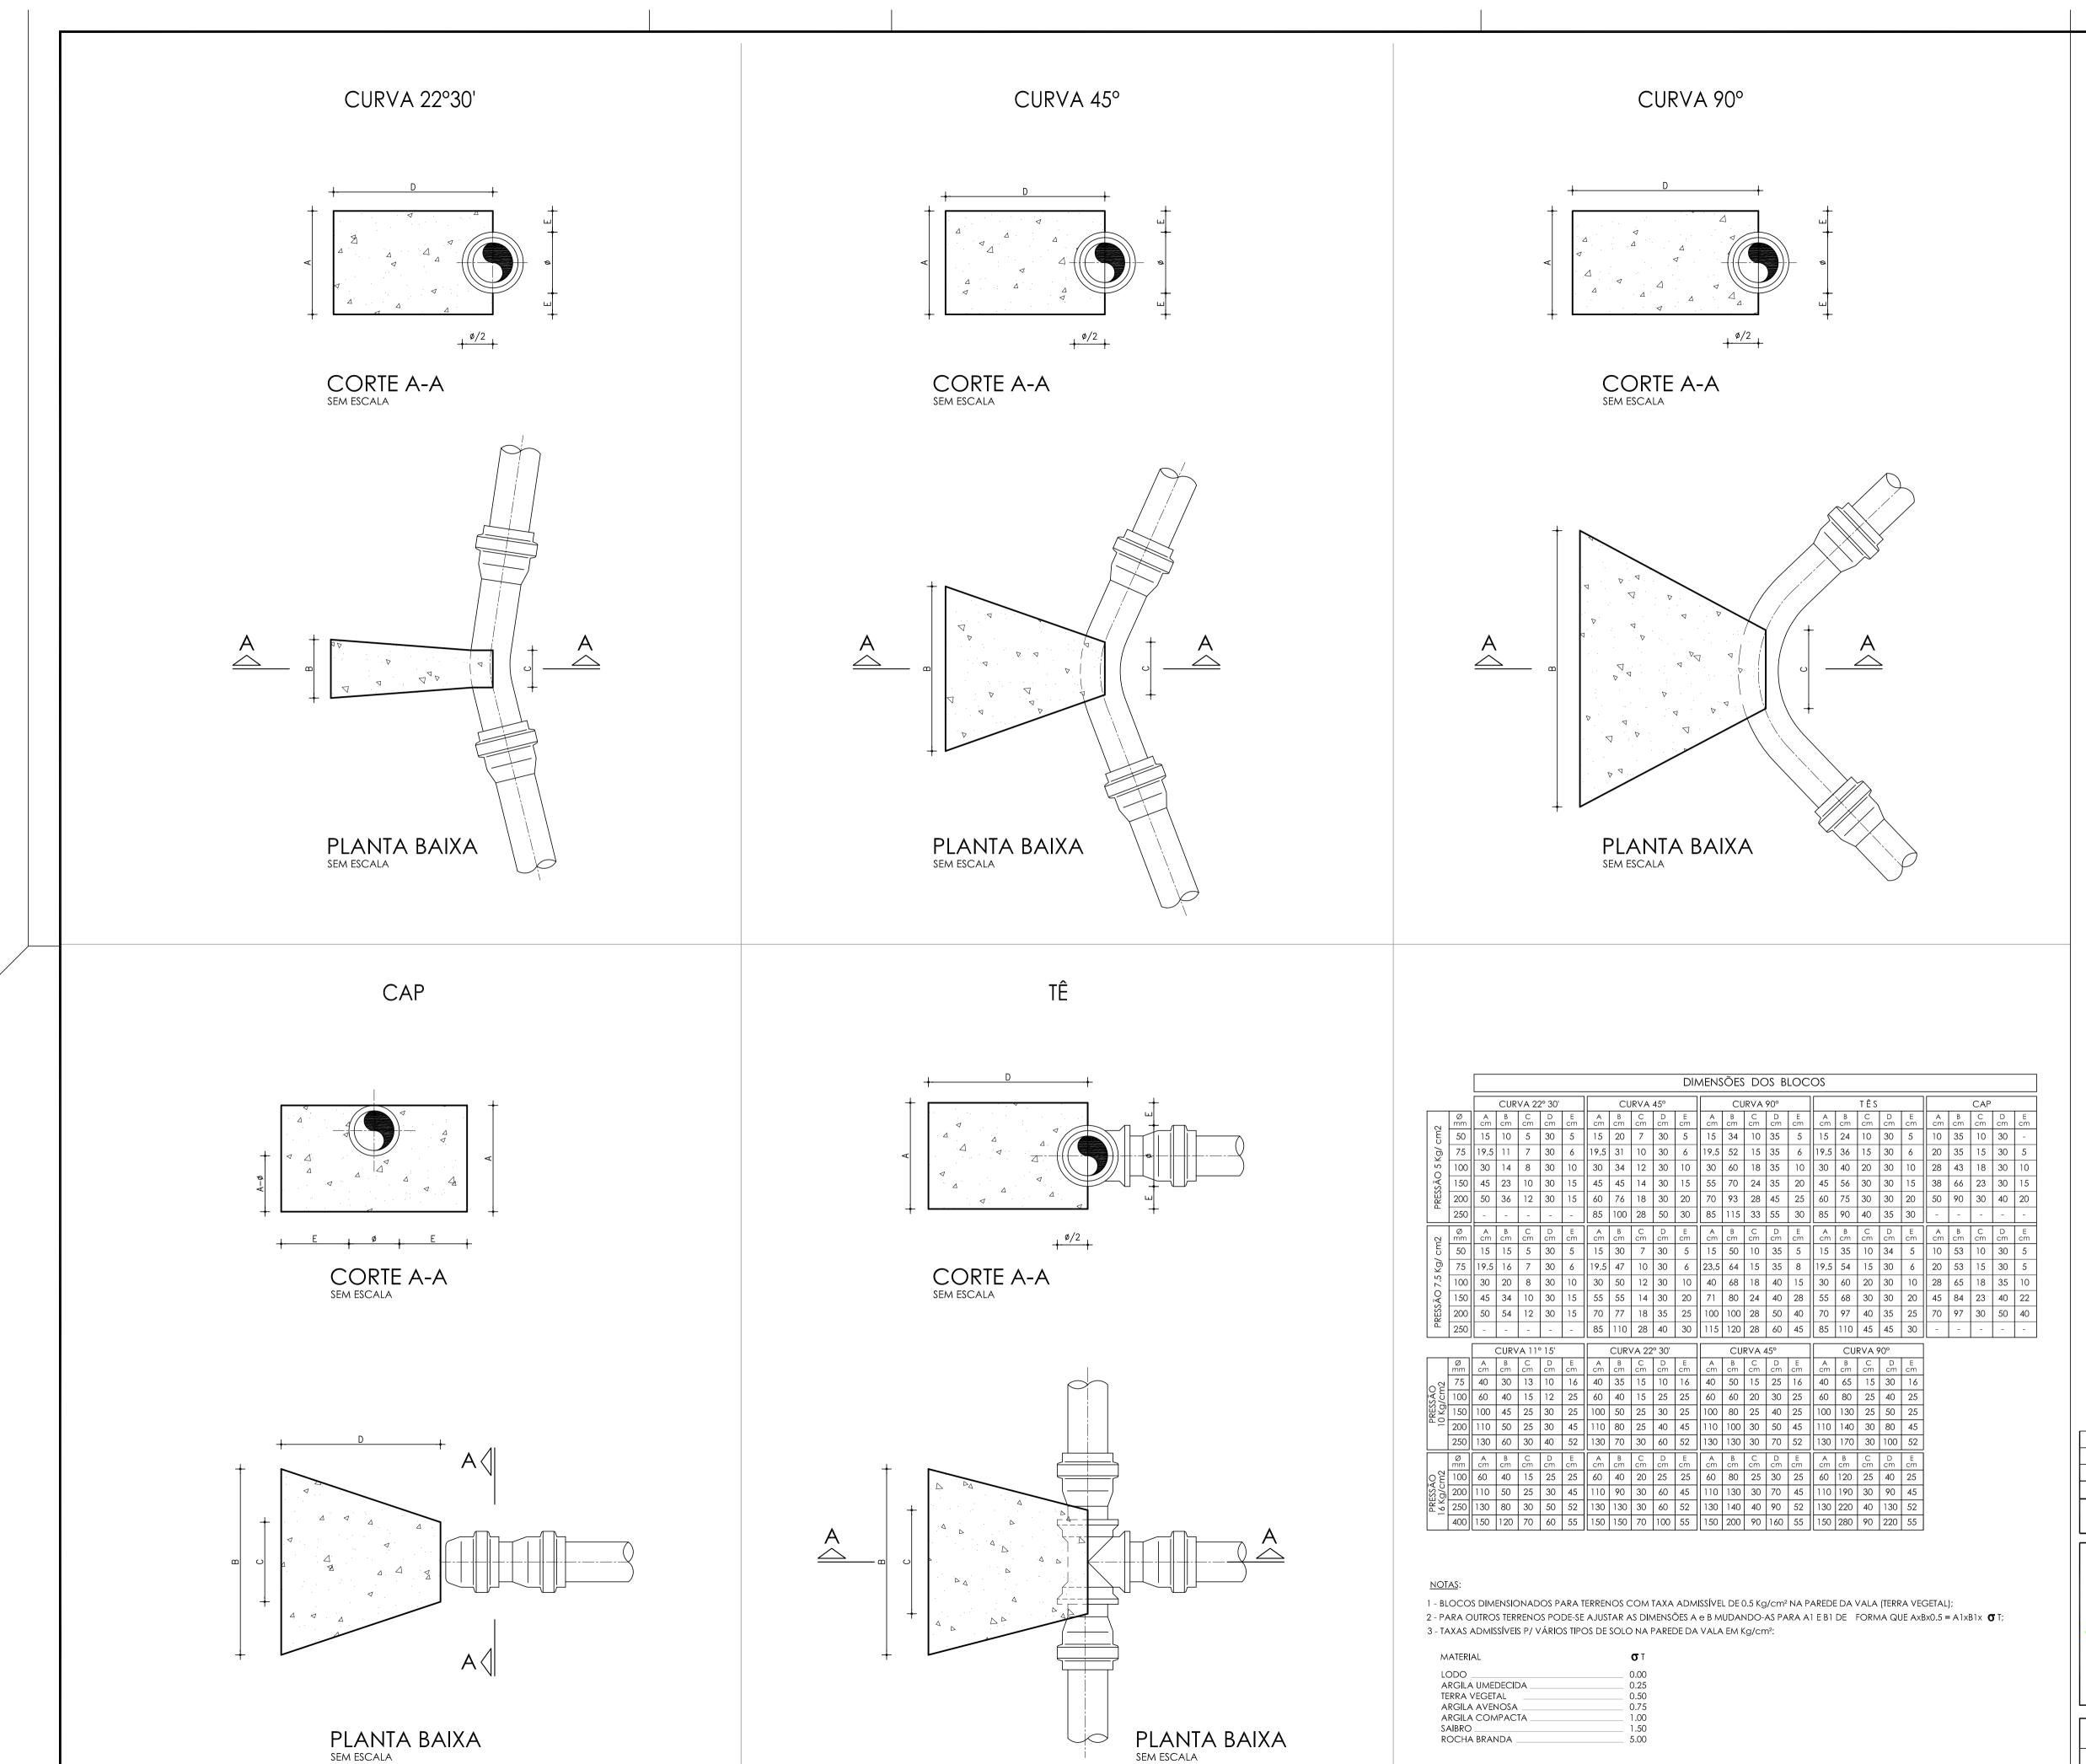






JETO BÁSICO DO REMANESCENTE DO SISTEMA DE ESGOTAMENTO SANITÁRIO
DE FORTALEZA - SUB BACIA CE-06


PROJETO BÁSICO

PROJETOS COMPLEMENTARES BLOCOS DE ANCORAGEM


ERÊNCIA:	ENGº ALYSSON CÉSAR AZEVEDO DA SILVA		
UPERVISÃO:	ENGº PAULO SERGIO SILVA DO AMARAL		
ROJETO:	Engº JACKSON JOSÉ BEZERRA CAVALCANTI RNP 0608052167		
ESENHO:	ARQUIMEDES	ESCALA:	INDICADA
RQUIVO:	24.32_SES-BACIA CE6_PROJCOMPLEM_BANCORAGEM_01.01	DATA:	MAIO/2013


CAIXA DE VENTOSA PARA EMISSÁRIO

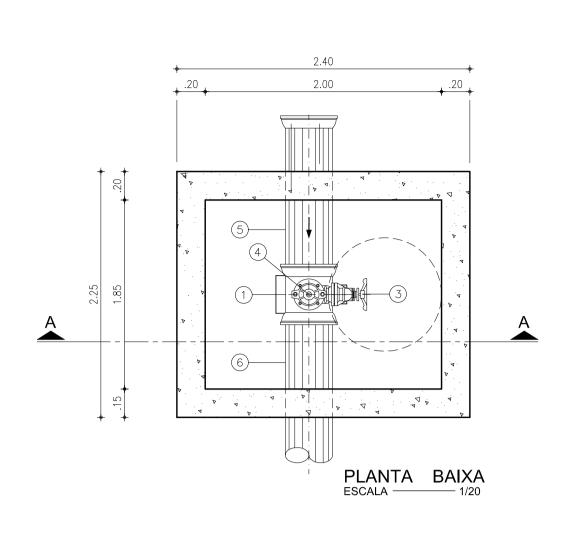

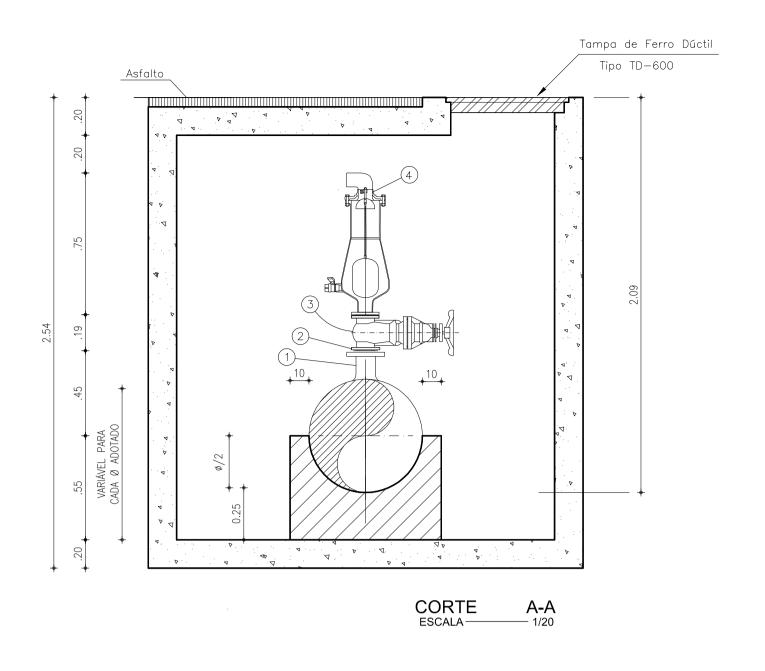

CAIXA DE REGISTRO DE DESCARGA

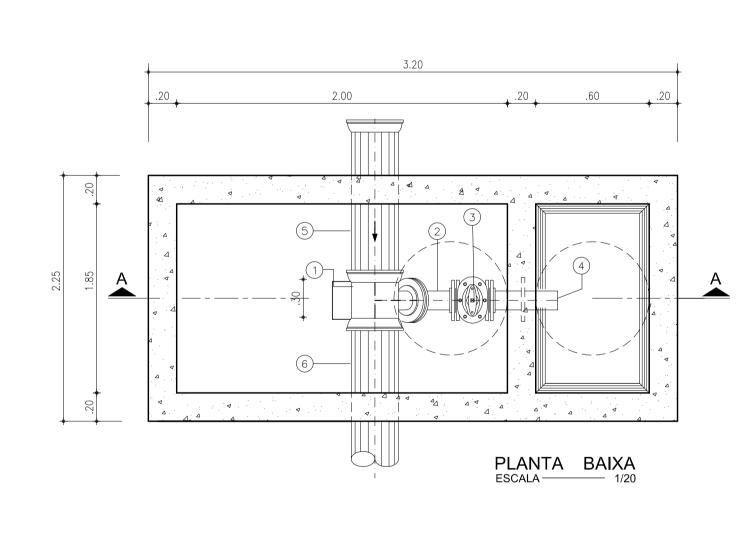

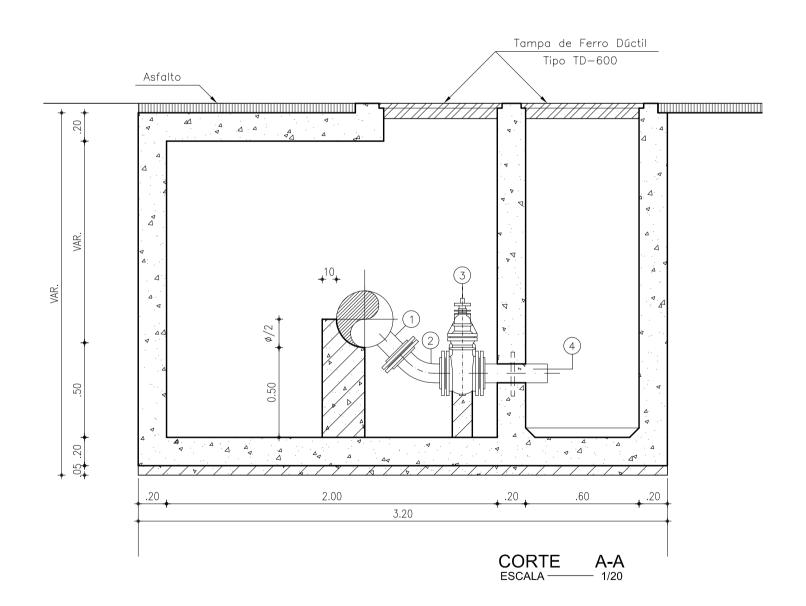

CAIXA DE REGISTRO DE DESCARGA		100)mm	150)mm	200	Omm	250)mm	300)mm	400)mm	500	Omm	60	0mm
Ítem	Descriminação	Quant. un.	Ø (mm)														
1	Tê F°F° Bolsa/Bolsa/Flange	1	100×100	1	150×100	1	200×100	1	250×100	1	300×100	1	400×200	1	500×200	1	600×200
2	C45° F°F° Flageada	1	100	1	100	1	100	1	100	1	100	1	200	1	200	1	200
3	Registro Flange/Cabeçote	1	100	1	100	1	100	1	100	1	100	1	200	1	200	1	200
4	Extremidade F°F° Flange Ponta C/ Aba de Vedação	1	100	1	100	1	100	1	100	1	100	1	200	1	200	1	200
5	Toco de Tubo F°F° Ponta/Bolsa L=1.50m	1	100	1	150	1	200	1	250	1	300	1	400	1	500	1	600
6	Toco de Tubo F°F° Ponta/Ponta L=1.50m	1	100	1	150	1	200	1	250	1	300	1	400	1	500	1	600

	CAIXA DE VENTOSA	100	0mm	150)mm	200)mm	250)mm	300)mm	400)mm	500)mm	60	0mm
Ítem	Descriminação	Quant. un.	Ø (mm)														
1	Tê F°F° Bolsa/Bolsa/Flange	1	100×100	1	150×100	1	200×100	1	250x100	1	300×100	1	400×100	1	500x100	1	600x100
2	Placa de Redução	_	_	_	_	_	_	-	_	_	_	_	_	_	_	_	_
3	Registro Flange/Cabeçote	1	100	1	100	1	100	1	100	1	100	1	100	1	100	1	100
4	Ventosa Combinada ou Cinética	1	100	1	100	1	100	1	100	1	100	1	100	1	100	1	100
5	Toco de Tubo F°F° Ponta/Bolsa L=1.50m	1	100	1	150	1	200	1	250	1	300	1	400	1	500	1	600
6	Toco de Tubo F°F° Ponta/Ponta L=1.50m	1	100	1	150	1	200	1	250	1	300	1	400	1	500	1	600






GERENCIA DE PROJETOS DE ENGENHARIA		COMPANHIA DE ÁGUA E ESGOTO DO CEARÁ DIRETORIA DE ENGENHARIA GERÊNCIA DE PROJETOS DE ENGENHARIA	DESENHO 25/32	PRANCHA N° 01/01
------------------------------------	--	--	------------------	---------------------


PROJETO BÁSICO DO REMANESCENTE DO SISTEMA DE ESGOTAMENTO SANITÁRIO
DE FORTALEZA - SUB BACIA CE-06


PROJETO BÁSICO


PROJETOS COMPLEMENTARES CAIXA DE REGISTRO DE DESCARGA E VENTOSA

GERÊNCIA:	ENGº ALYSSON CÉSAR AZEVEDO DA SILVA		
SUPERVISÃO:	ENGº PAULO SERGIO SILVA DO AMARAL		
PROJETO:	Eng° JACKSON JOSÉ BEZERRA CAVALCANTI RNP 0608052167		
DESENHO:	ARQUIMEDES	ESCALA:	INDICADA
ARQUIVO:	25.32_SES-BACIA CE6_PROJCOMPLEM_VENTDESCARGA_01.01	DATA:	MAIO/2013

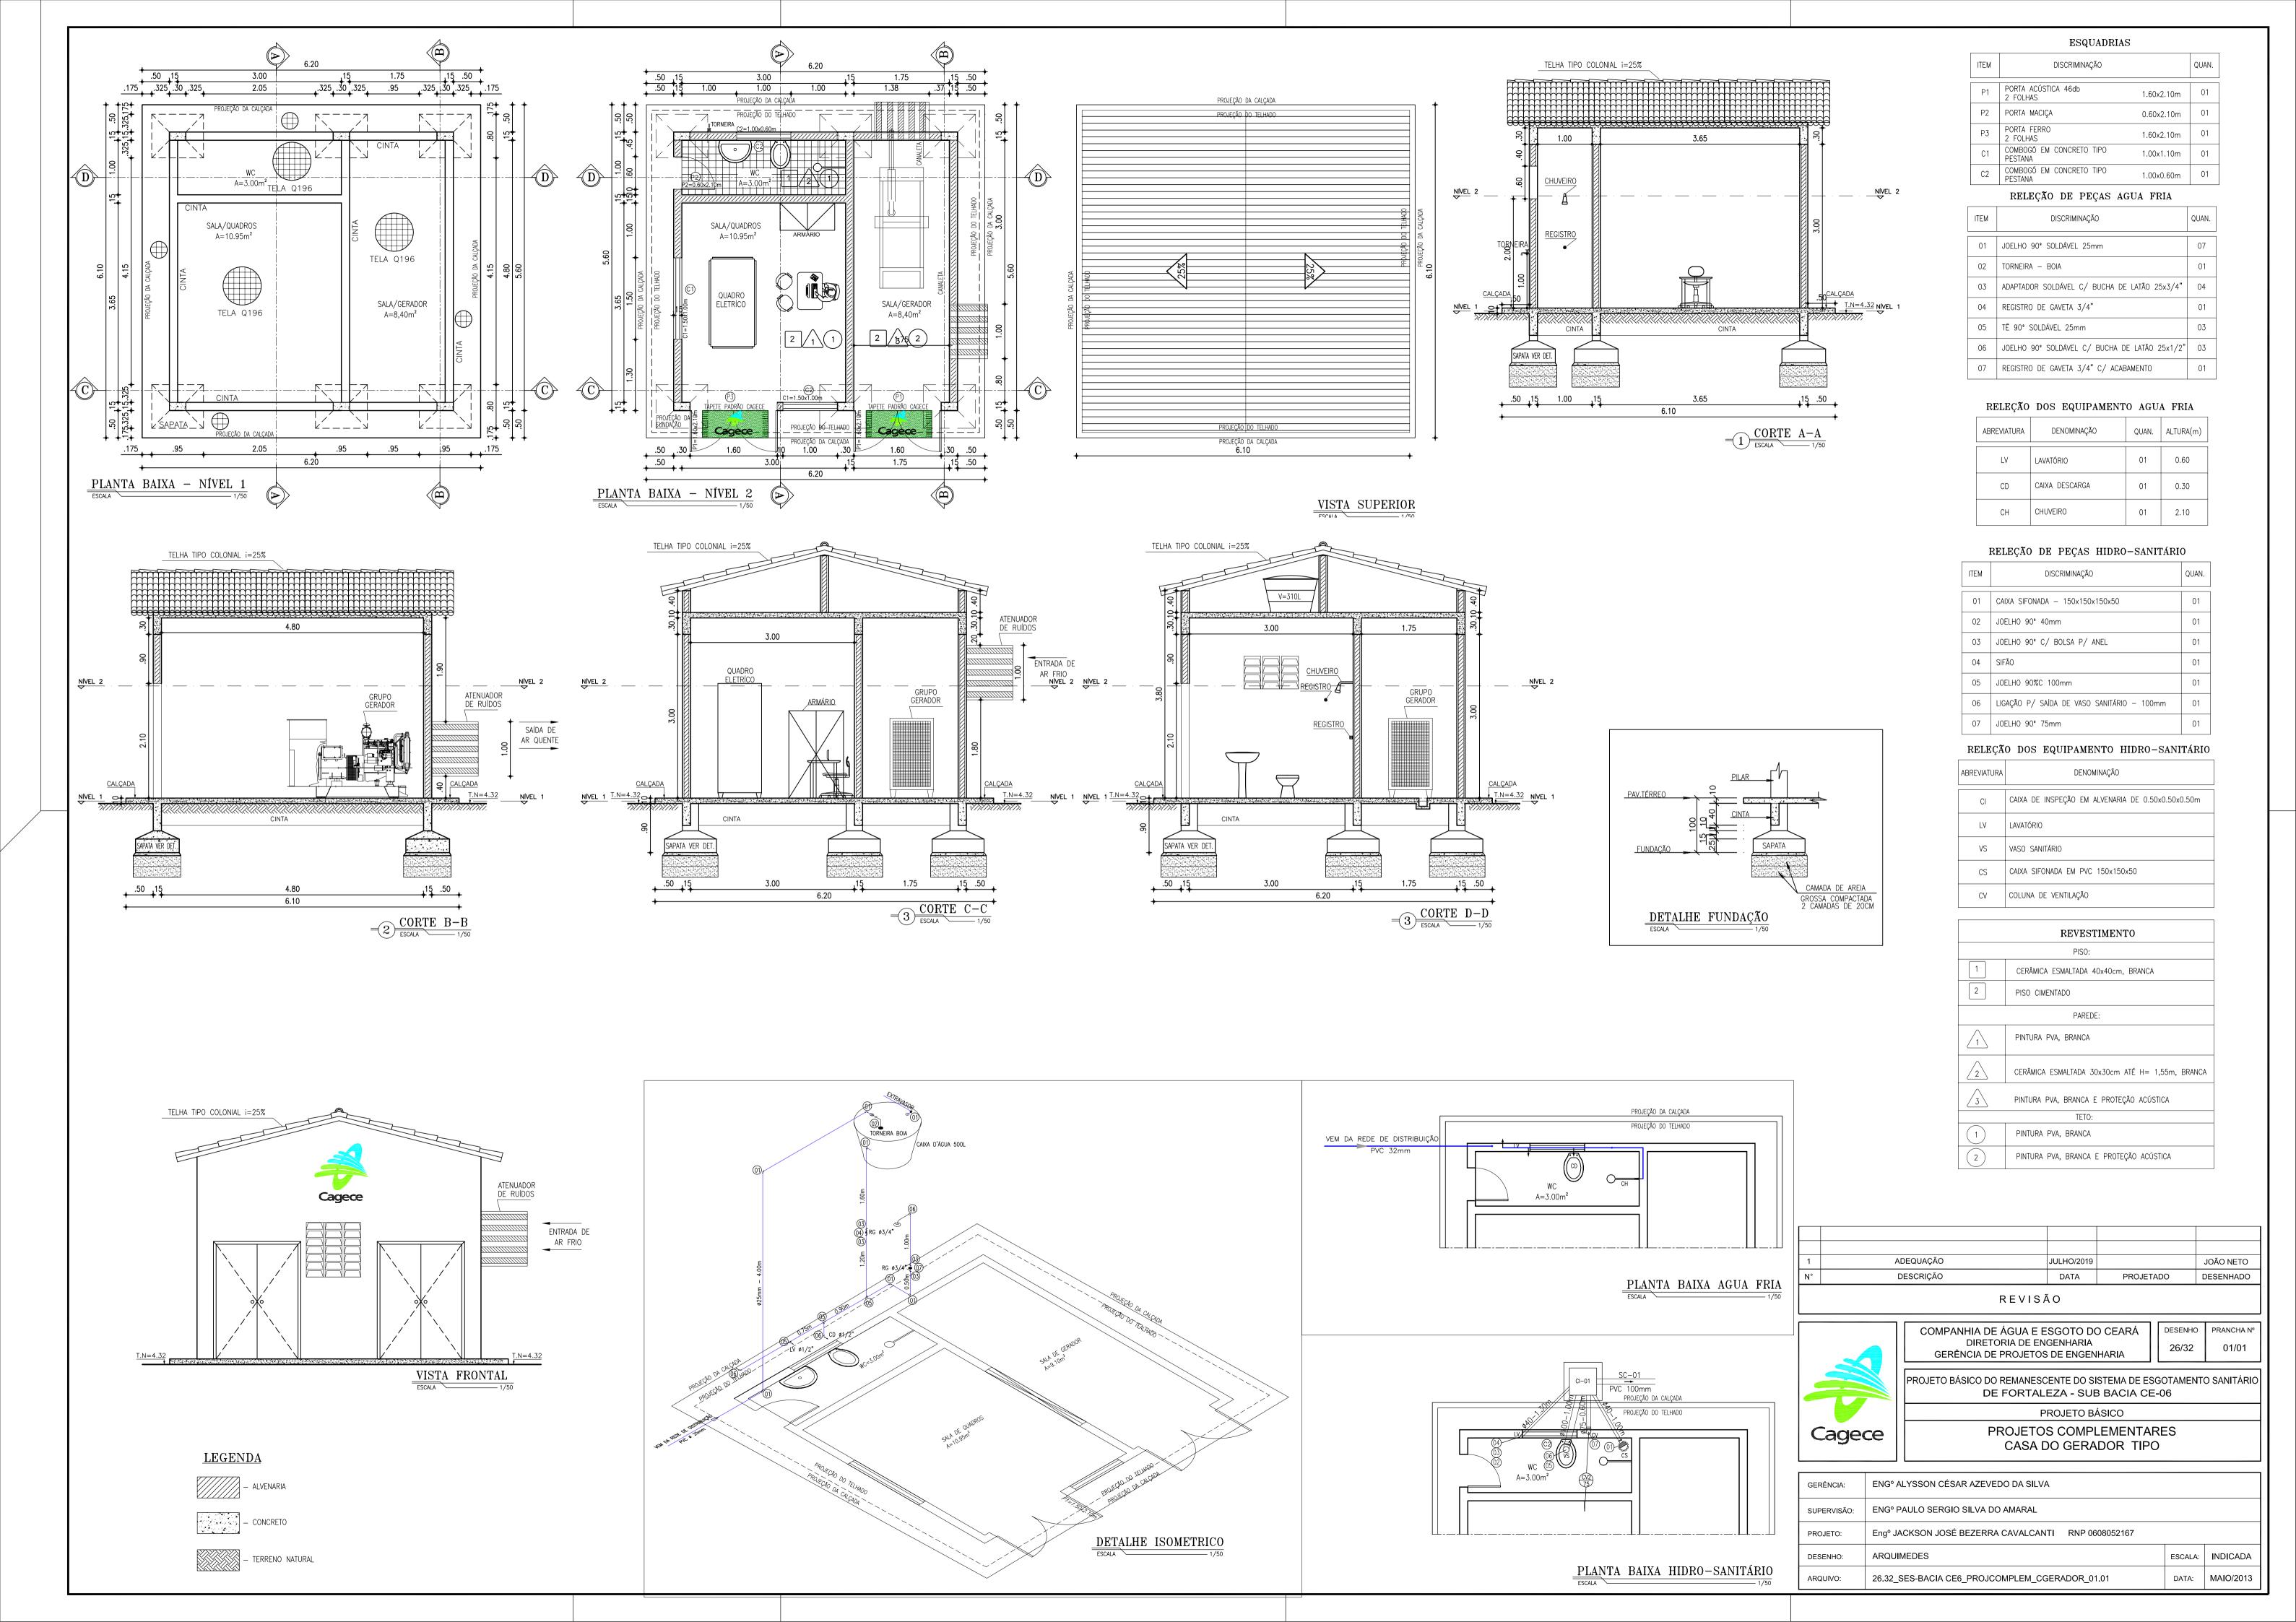

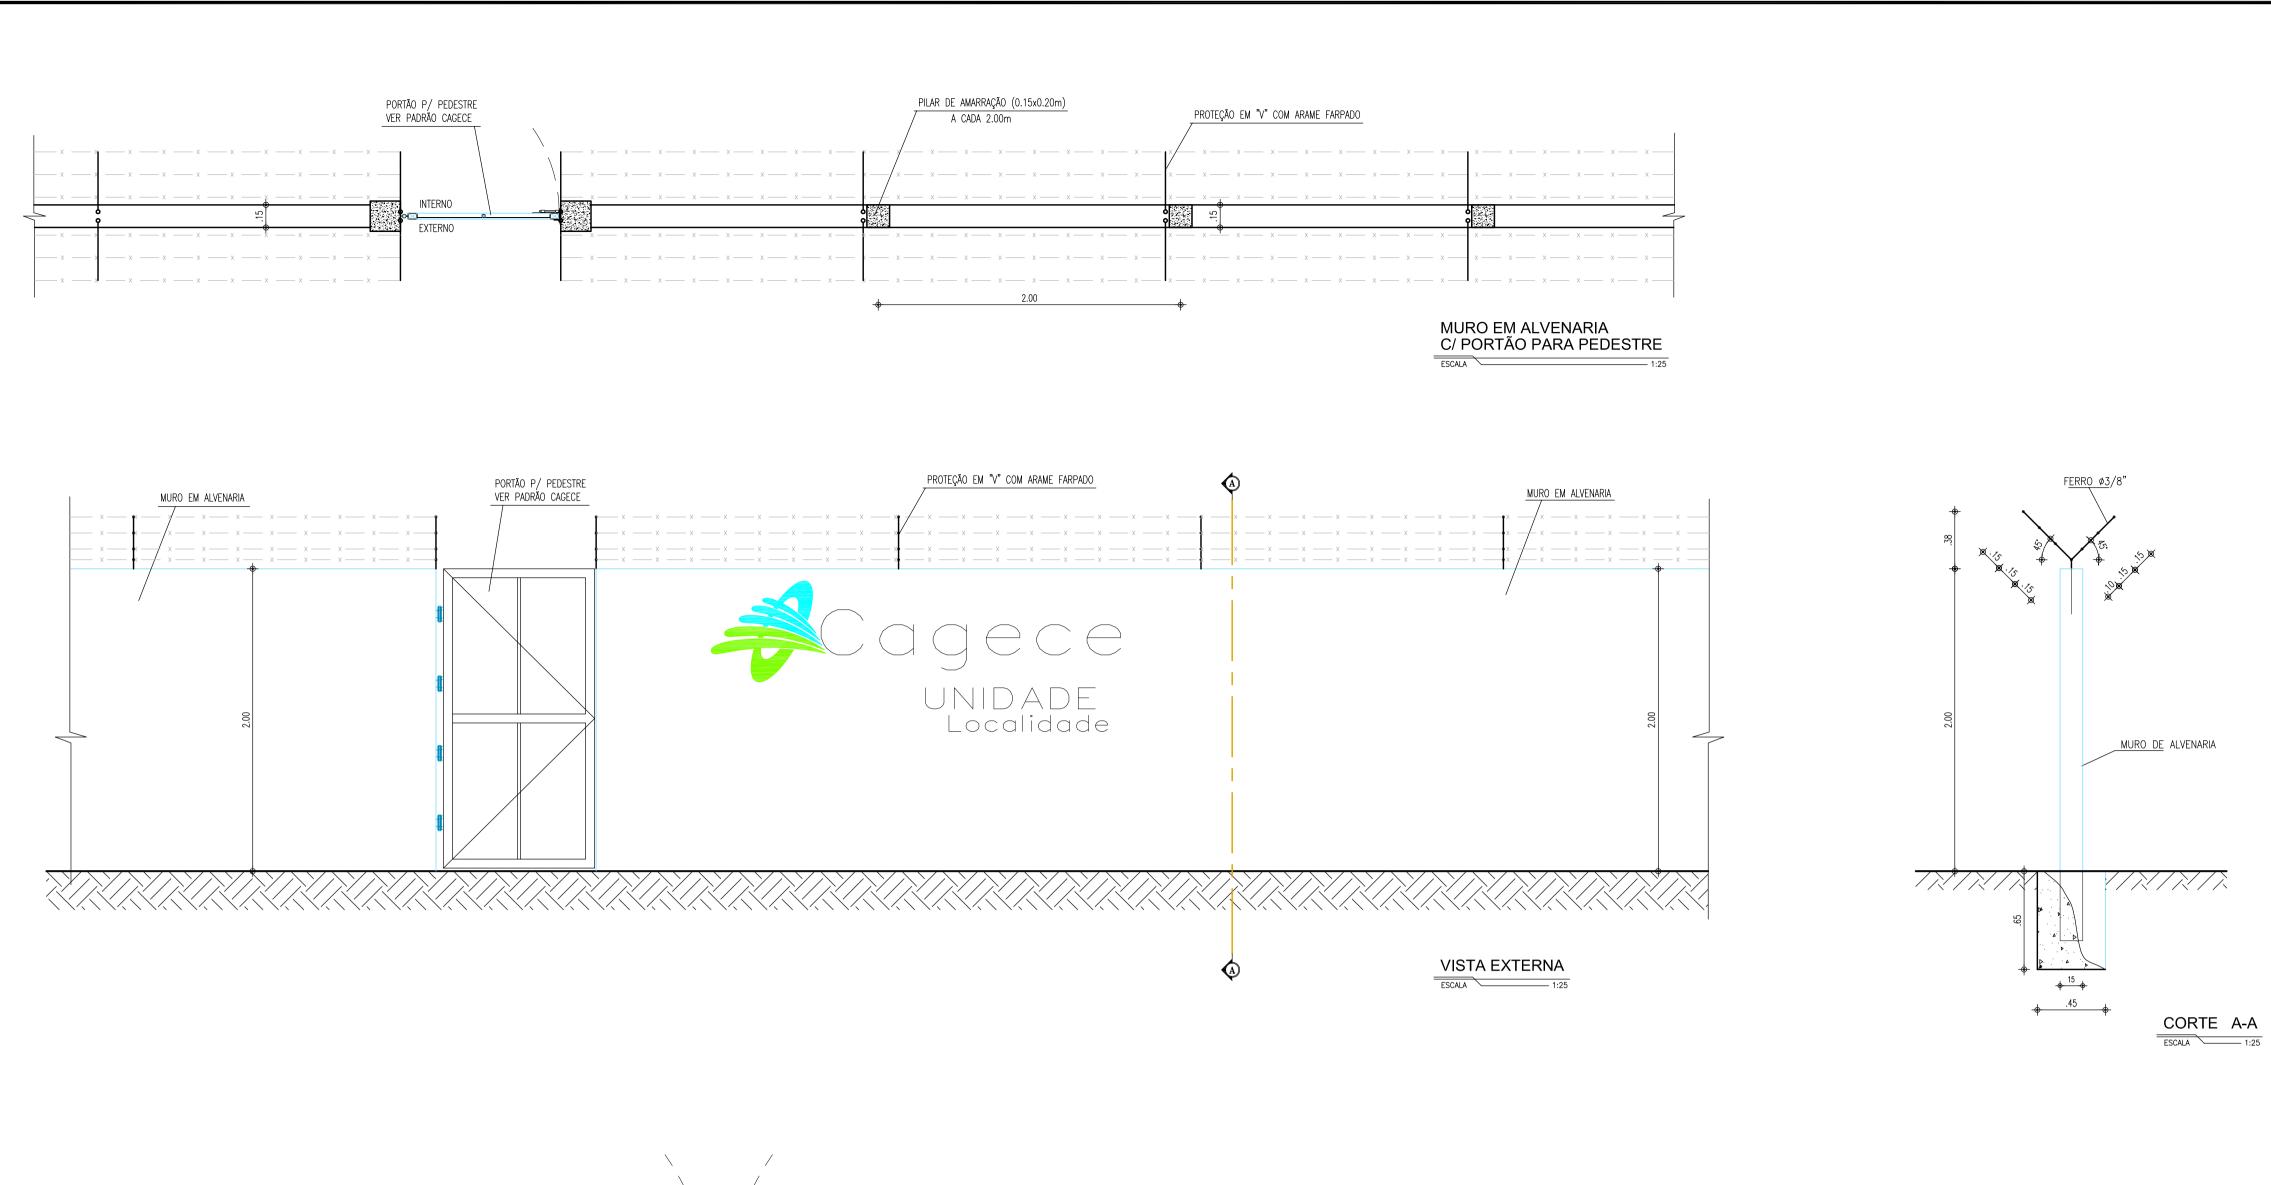


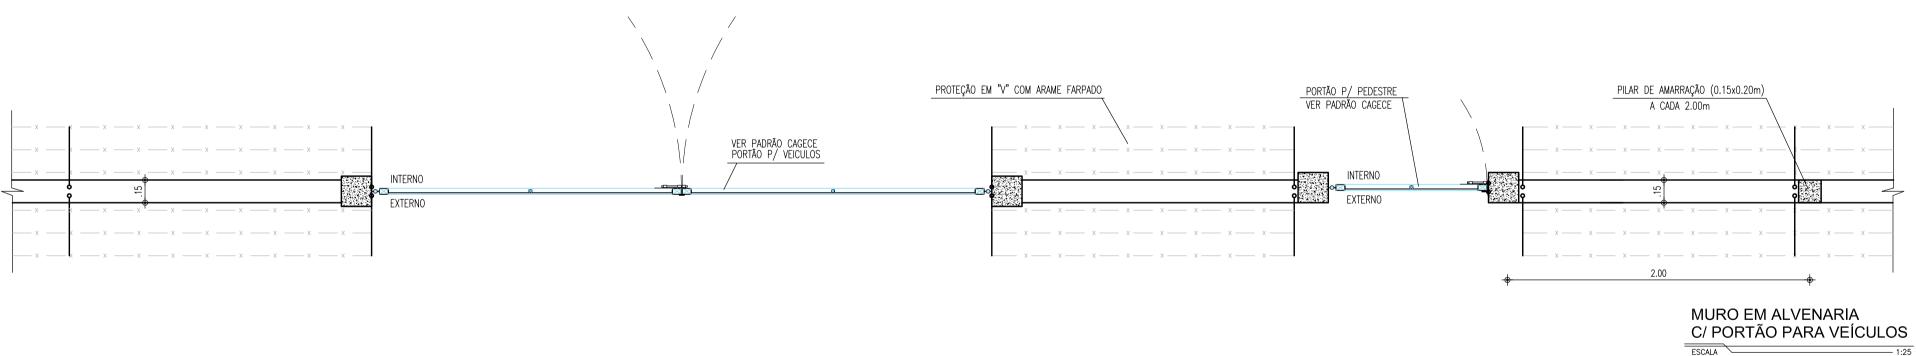


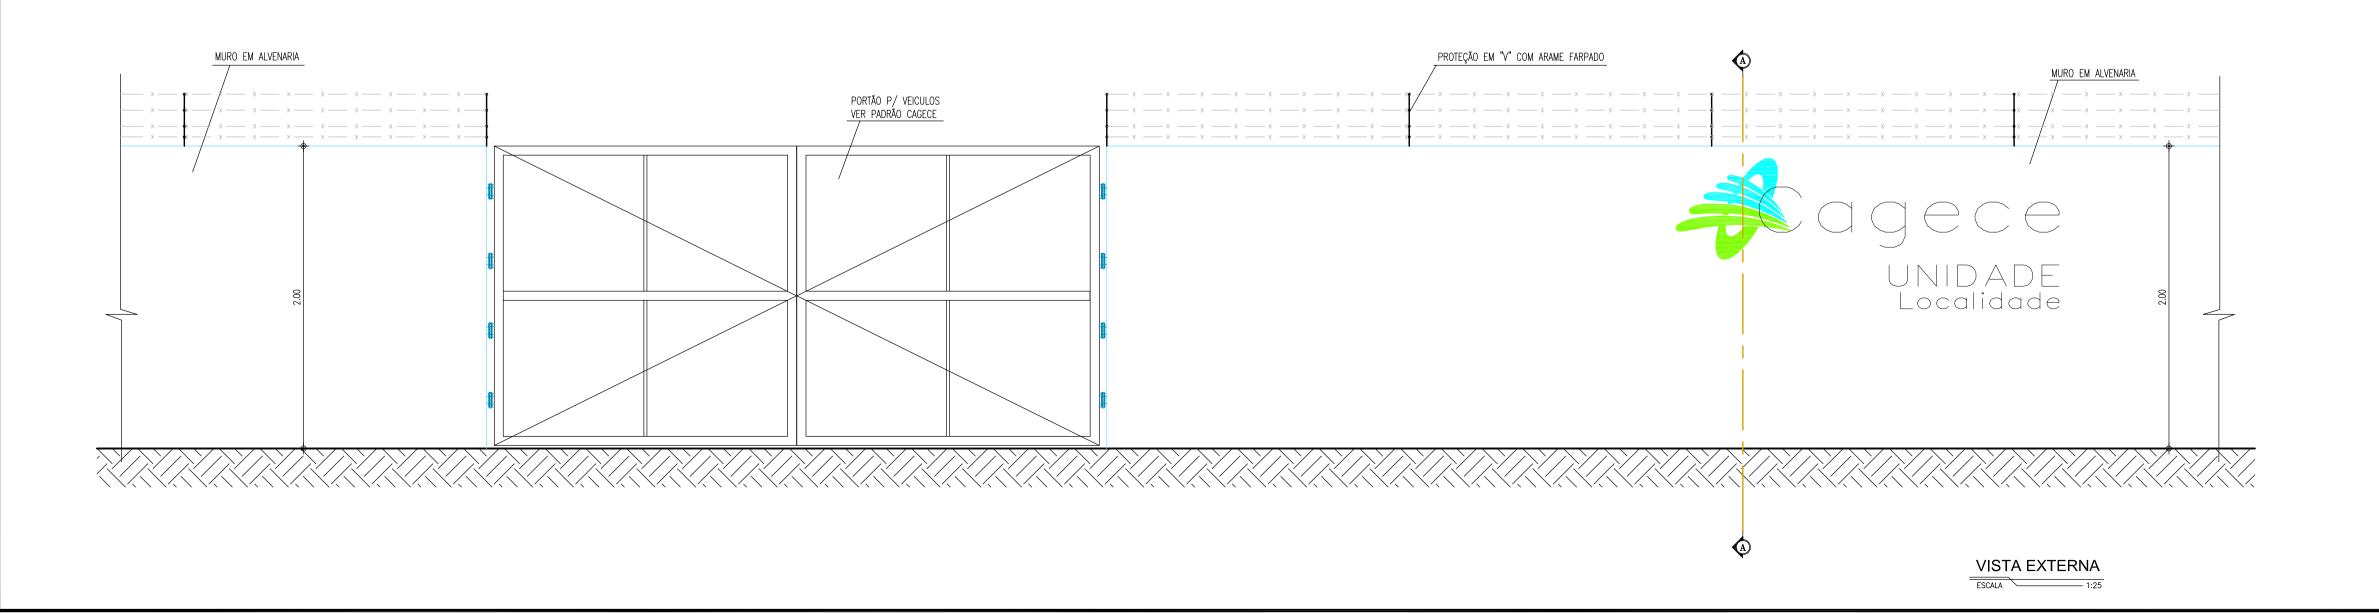





GERÊNCIA:	ENGº ALYSSON CÉSAR AZEVEDO DA SILVA		
SUPERVISÃO:	ENGº PAULO SERGIO SILVA DO AMARAL		
PROJETO:	Engº JACKSON JOSÉ BEZERRA CAVALCANTI RNP 0608052167		
DESENHO:	ARQUIMEDES	ESCALA:	INDICADA
ARQUIVO:	27.32_SES-BACIA CE6_PROJCOMPLEM_MuroAlvenaria_01.01	DATA:	MAIO/2013

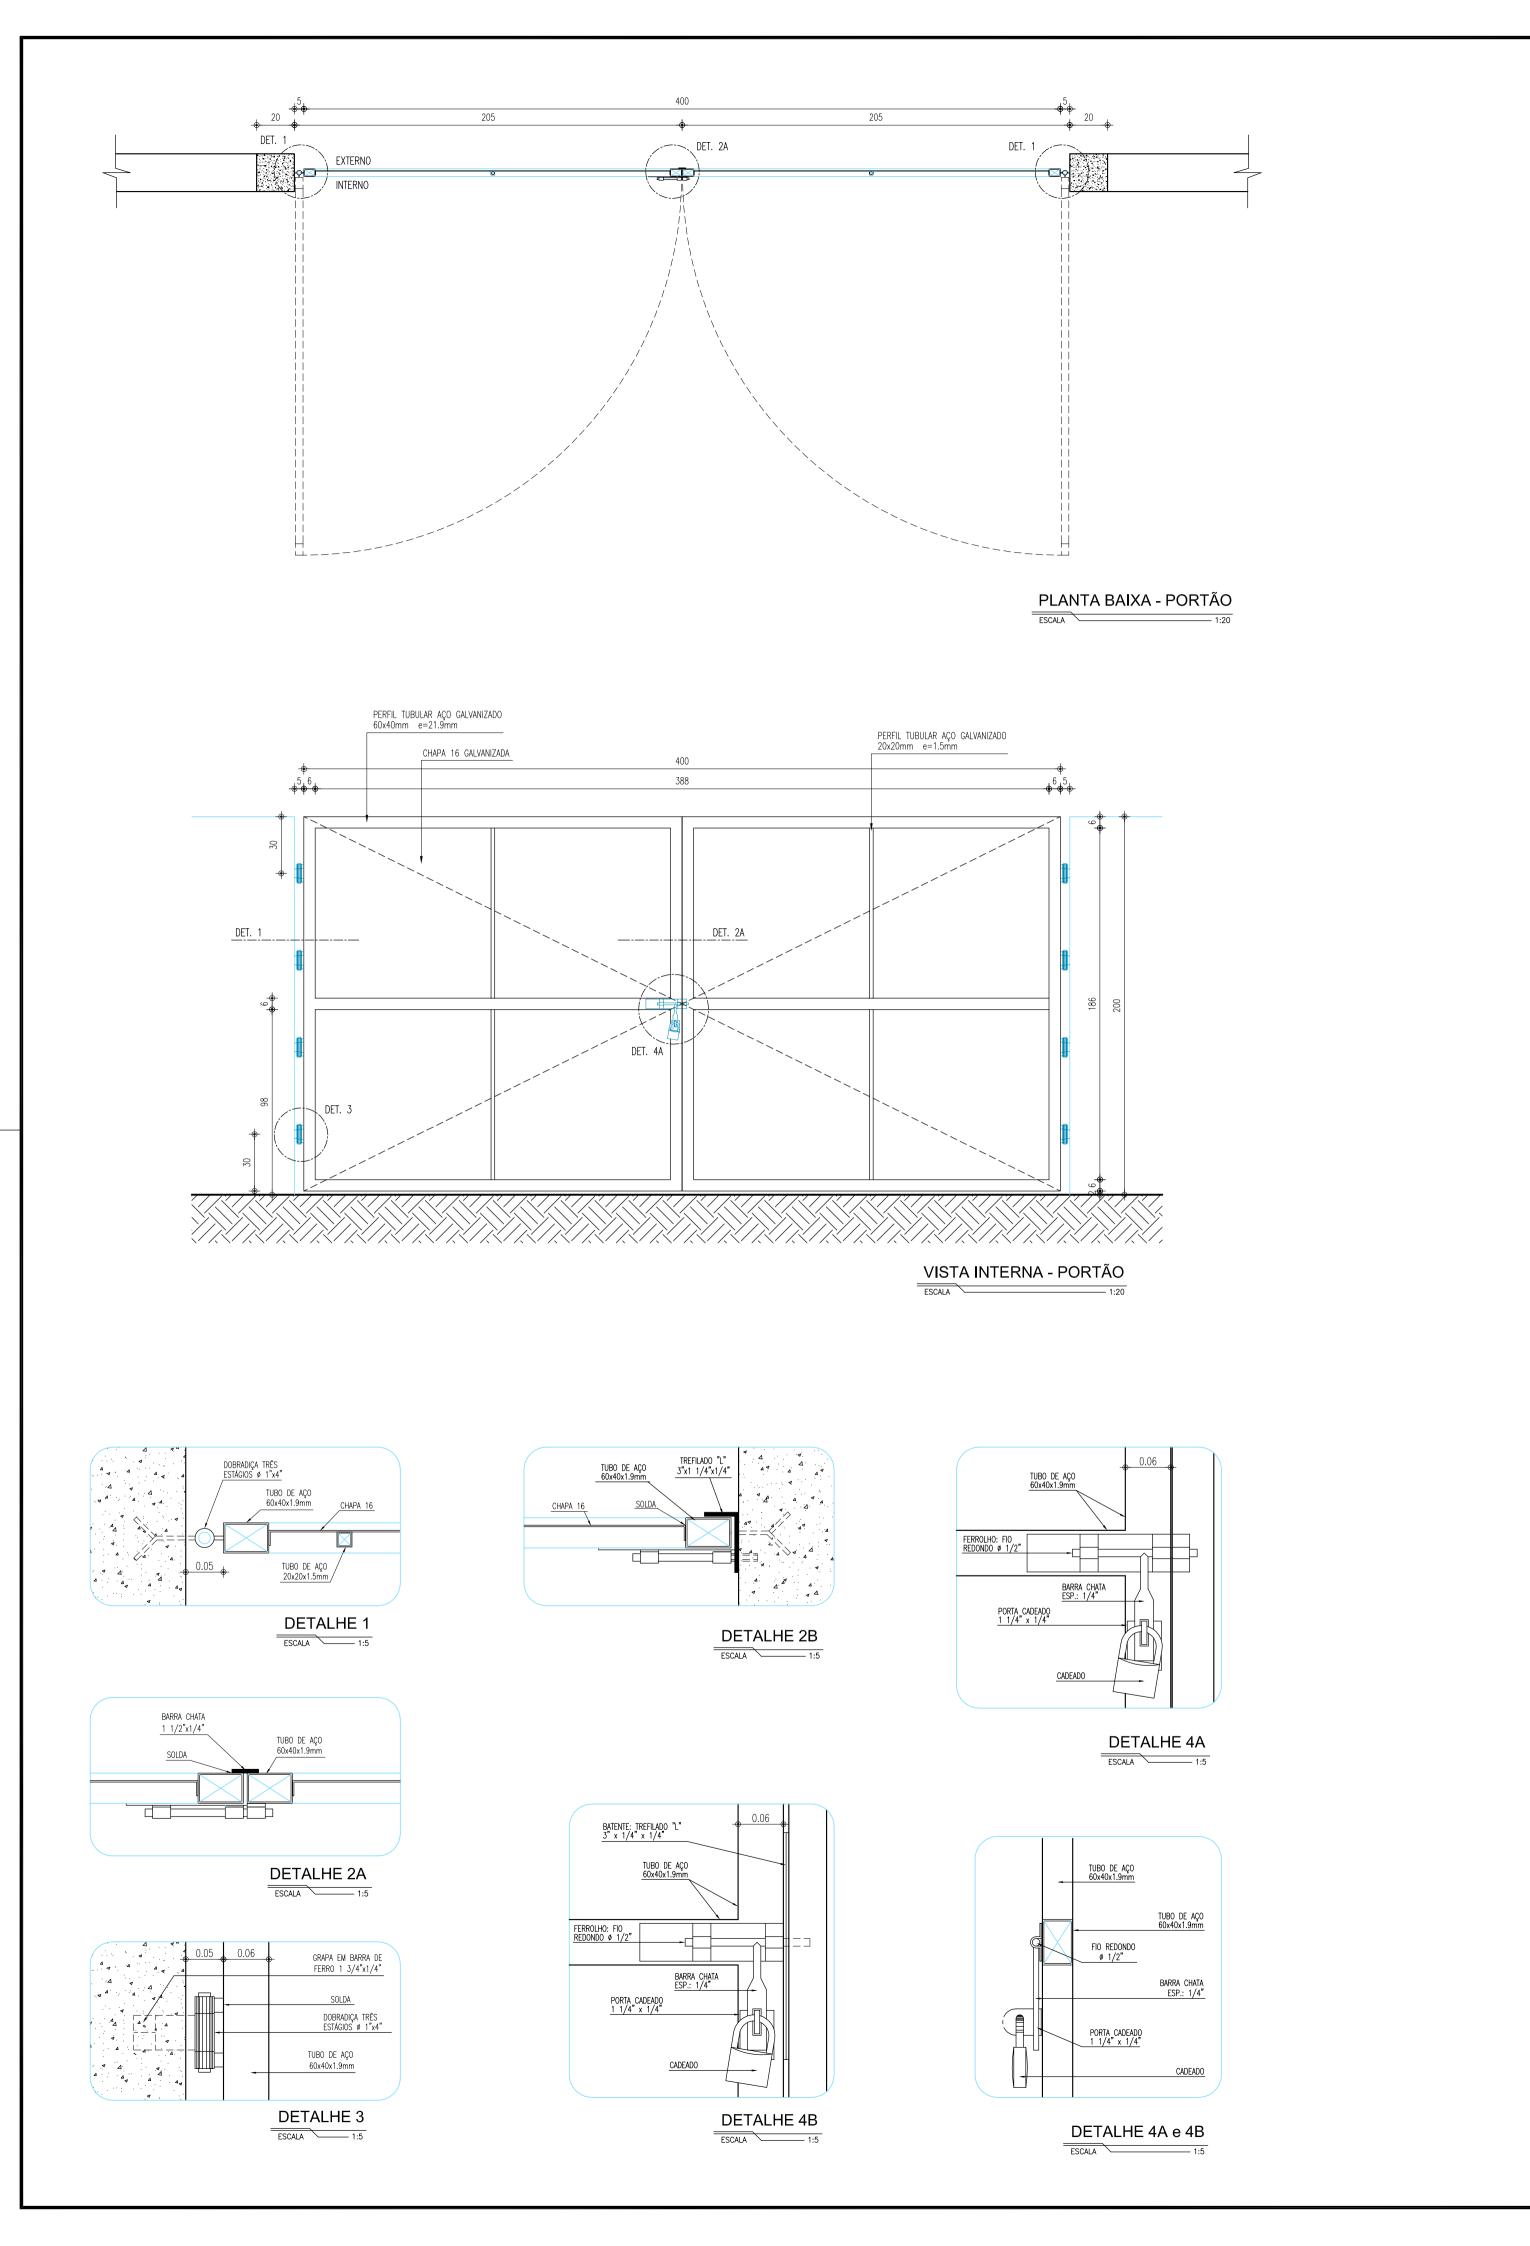


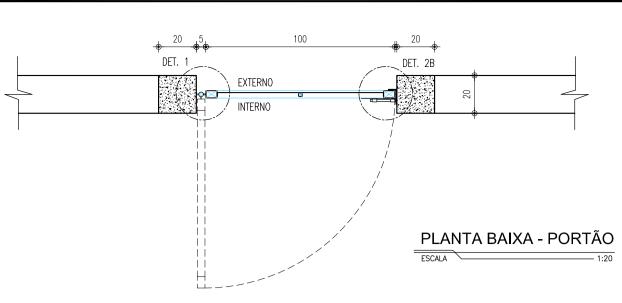


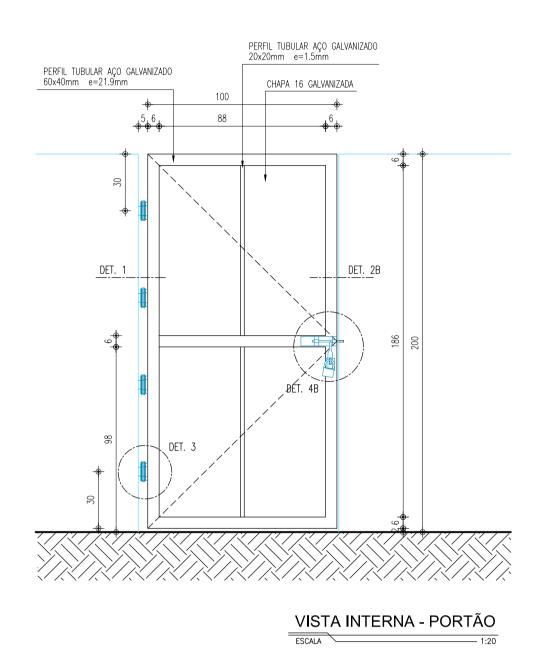


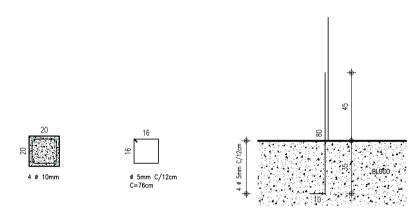

PILARETE ESCALA 1:25

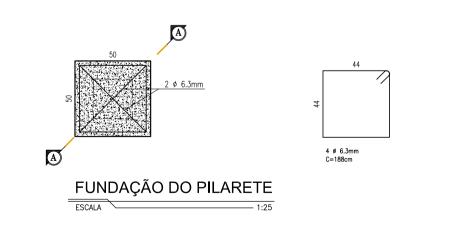

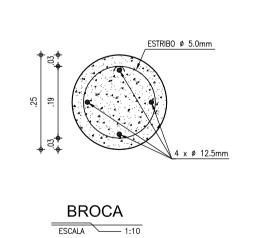

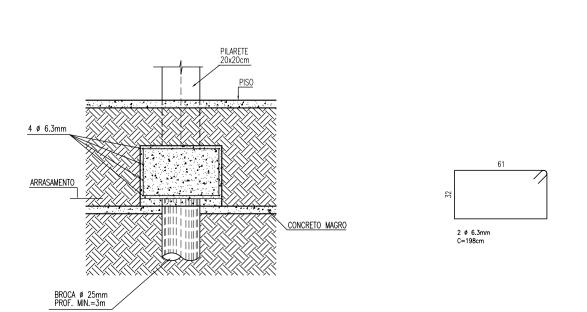

CORTE AA - FUNDAÇÃO

ESCALA 1:25

<u>ESPECIFICAÇÃO</u>

Constituintes

1) Fundação e pilarete de concreto:

- Formas em chapa compensada de madeira, resinada (e=12mm);
- Broca ø=25cm, profundidade mínima de 3,00m, armação 4 ø=12,5mm, com estribos ø=5mm a cada 15 cm;
- Bloco 50 x 50 x 40cm, 4 ø=6,3mm / 2 ø=6,3mm;
- Pilarete 20 x 20cm, 4 ø=10mm, estribo ø=5mm a cada 12cm;
- Aço CA-50 e CA-60;
- Concreto fck 25MPa.

2) Portão:

- Quadros em tubo retangular de aço galvanizado a fogo, de 60 x 40 x 1,9mm;
- Tubos quadrados de aço galvanizados 20x20x1,5mm;
- Chapas de aço 16;
- Grapa em barra chata de ferro galvanizado de 1 3/4? x 1/4?;
- Batente em barra chata de ferro galvanizado de 1 1/2? x 1/4?(somente PT-41);
- Batente em perfil trefilado ?L? de ferro galvanizado de 3?x 1 1/4? x 1/4? (somente PT-42);
- Perfil trefilado ?U? de ferro galvanizado de 3?x 1 1/2?, e=3,0mm (somente PT-41).

Acessórios

1) Dobradiças de três estágios, em ferro galvanizado, ø=1?x4?.

2) Ferrolho galvanizado com fio redondo ø=1/2?, barra chata de espessura 1/4? e porta cadeado, conforme detalhes 4A e 4B.

Cadeado de latão maciço de 35mm, com dupla trava.

Acabamentos

1) Pintura esmalte sintético sobre fundo para galvanizados

	-, - maio sanoto sintendo costo tanto para garanzado								
N°	DESCRIÇÃO	DATA	PROJETADO	DESENHADO					
	REVISÃO								




, , , , , , , , , , , , , , , , , , , ,		
COMPANHIA DE ÁGUA E ESGOTO DO CEARÁ	DESENHO	PRANCHA Nº
DIRETORIA DE ENGENHARIA	28/32	01/01
GERÊNCIA DE PROJETOS DE ENGENHARIA	20/02	01/01


PROJETO BÁSICO DO REMANESCENTE DO SISTEMA DE ESGOTAMENTO SANITÁRIO
DE FORTALEZA - SUB BACIA CE-06


PROJETO BÁSICO

PROJETOS COMPLEMENTARES - PORTÃO -


GERÊNCIA:	ENGº ALYSSON CÉSAR AZEVEDO DA SILVA		
SUPERVISÃO:	ENGº PAULO SERGIO SILVA DO AMARAL		
PROJETO:	Engº JACKSON JOSÉ BEZERRA CAVALCANTI RNP 0608052167		
DESENHO:	ARQUIMEDES	ESCALA:	INDICADA
ARQUIVO:	28.32_SES-BACIA CE6_PROJCOMPLEM_Portão_01.01	DATA:	MAIO/2013

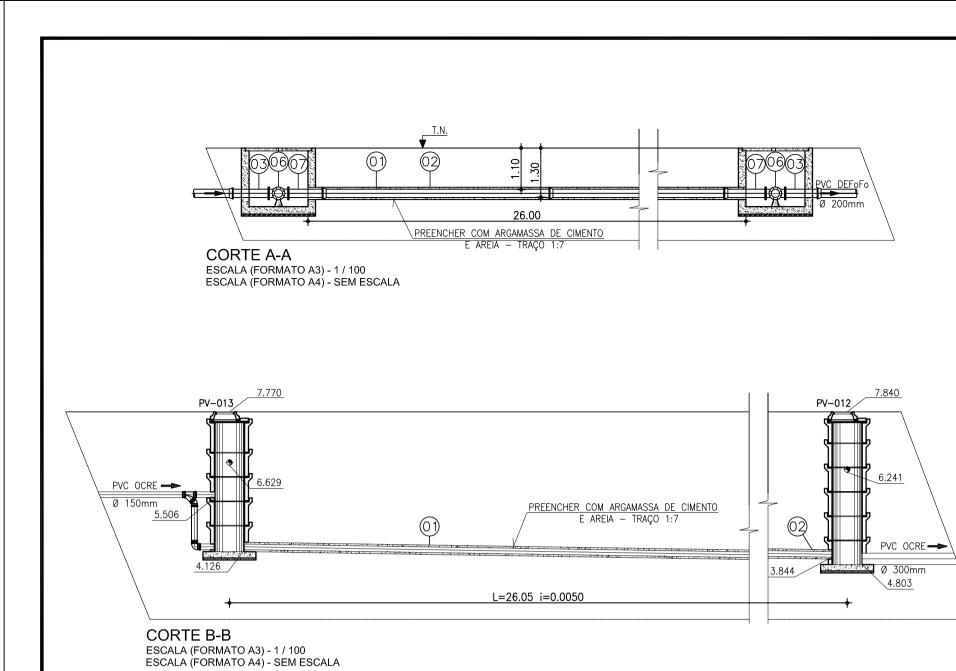

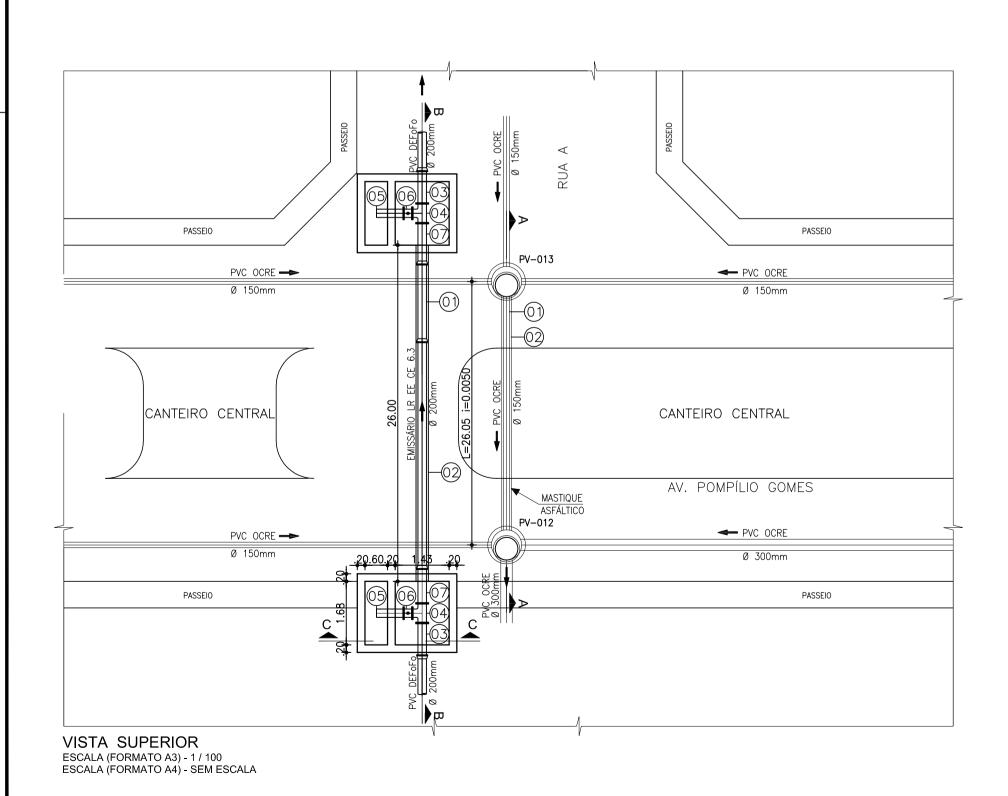

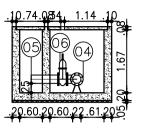

CORTE C-C ESCALA (FORMATO A3) - 1 / 100 ESCALA (FORMATO A4) - SEM ESCALA

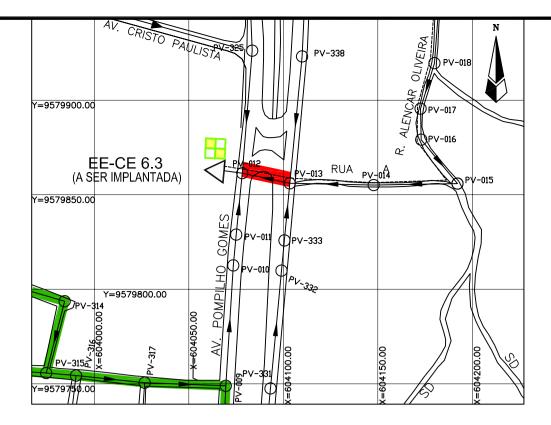

CONVENÇÕES

PV - POÇO DE VISITA

PVE - POÇO DE VISITA EXISTENTE

CT - COTA DO TERRENO

I - COIA DO TERRENO

CF — COTA DE FUNDO → — SENTIDO DO FLUXO

PLANTA DE SITUAÇÃO ESCALA (FORMATO A3) - 1/2000

ESCALA (FORMATO A4) - SEM ESCALA

Rede Existente

Rede Projetada

Rede Projetada/

Rede Projetada/
Trav.Não Destrutiva
Linha de Recalque projetada
Travessia Não Destrutiva

RELAÇÃO DE MATERIAIS

ITEM	DESCRIMINAÇÃO TRAVESSIA DA REDE COLETORA	QUANT. un.	DIAM. mm
01	Tubo PVC Ocre L=26.05m	1	150
02	Tubo camisa em aço ASTM-36 L=26.05m	1	250

ITEM	DESCRIMINAÇÃO TRAVESSIA DA LINHA DE RECALQUE	QUANT. un.	DIAM. mm
01	Tubo Ponta Bolsa F°F° L=24,05m	1	200
02	Tubo camisa em aço ASTM-36 L=26.05m	1	300
03	Tubo Flange Ponta F°F° L=0,95m	2	200
04	Tê com Flange F°F°	2	200
05	Tubo Flange Ponta F°F° L=0,72m	2	200
06	Rg de Gaveta c/Cabeçote e Cunha Emborrachada	2	200
07	Tubo Flange Ponta F°F° L=1,00m	1	200




COMPANHIA DE ÁGUA E ESGOTO DO CEARÁ DIRETORIA DE ENGENHARIA GERÊNCIA DE PROJETOS DE ENGENHARIA DESENHO PRANCHA N°
29/32 01/01


PROJETO BÁSICO DO REMANESCENTE DO SISTEMA DE ESGOTAMENTO SANITÁRIO DE FORTALEZA - SUB BACIA CE-06

PROJETO BÁSICO

BACIA CE-6 - REDE COLETORA
PLANTA TRAVESSIA SOB AVENIDA - Nº 1 MND
AV. POMPÍLIO GOMES - TRECHO ENTRE OS PV's 012 e 013


GERÊNCIA:	ENG° ALYSSON CÉSAR AZEVEDO DA SILVA		
SUPERVISÃO:	ENGº PAULO SERGIO SILVA DO AMARAL		
PROJETO:	Engº JACKSON JOSÉ BEZERRA CAVALCANTI RNP 0608052167		
DESENHO:	JOÃO NETO	ESCALA:	INDICADA
ARQUIVO:	29.32_SES-BACIA CE6_TMND-01_AvPompílioGomes_01.01	DATA:	MAIO/13

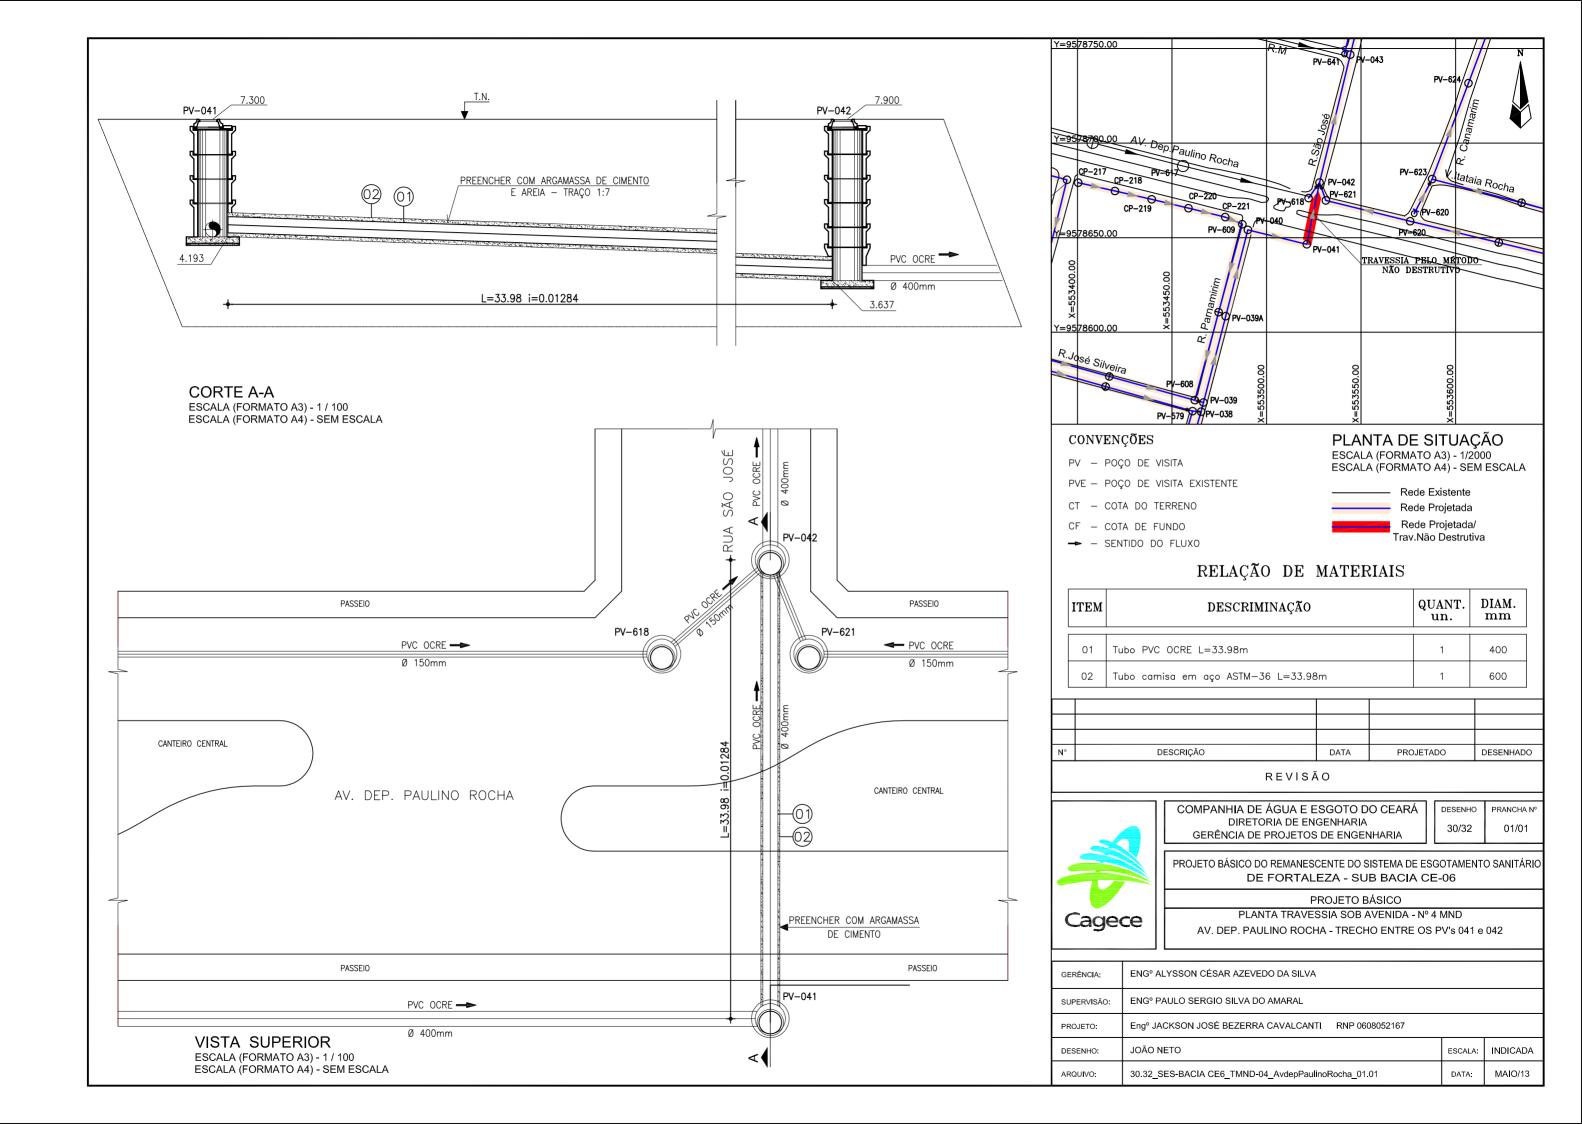


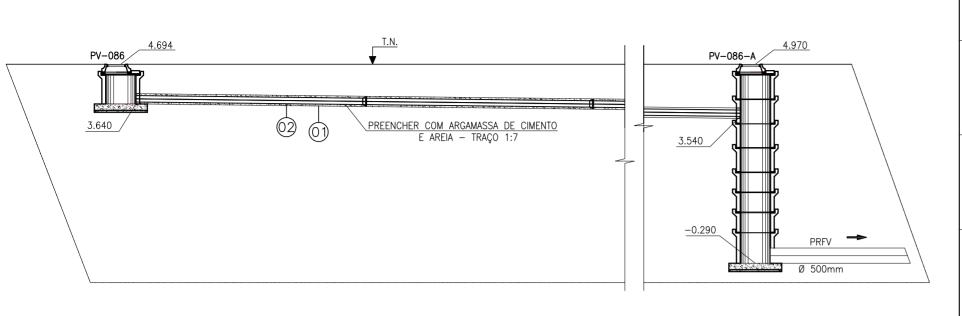

CORTE A-A ESCALA (FORMATO A3) - 1 / 100 ESCALA (FORMATO A4) - SEM ESCALA

ESCALA (FORMATO A3) - 1 / 100 ESCALA (FORMATO A4) - SEM ESCALA

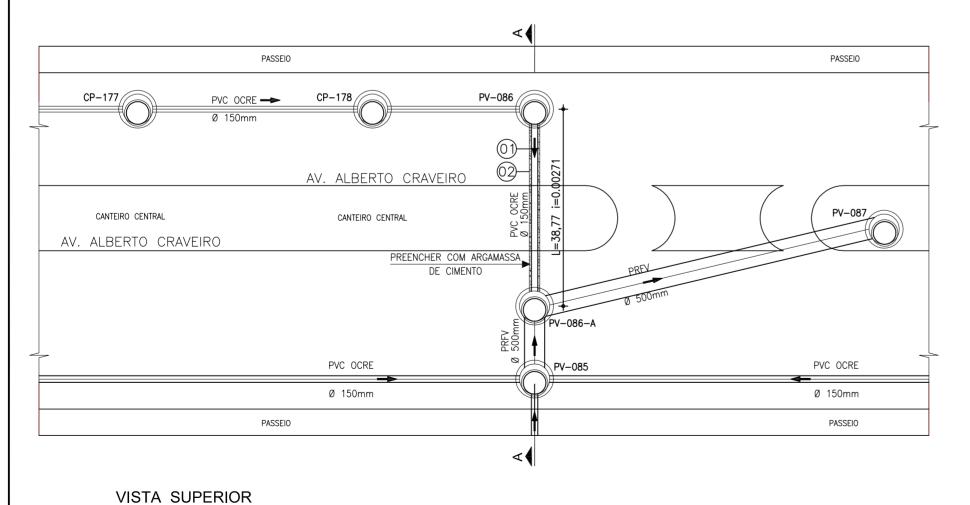

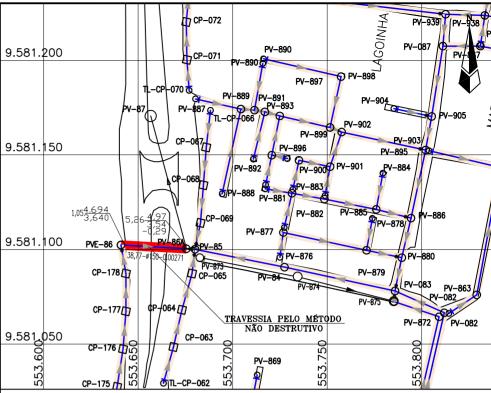

CONVENÇÕES

PV - POÇO DE VISITA

PVE - POÇO DE VISITA EXISTENTE

CT - COTA DO TERRENO

CF - COTA DE FUNDO

→ - SENTIDO DO FLUXO

PLANTA DE SITUAÇÃO ESCALA (FORMATO A3) - 1/2000 ESCALA (FORMATO A4) - SEM ESCALA

Rede Existente
Rede Projetada
Rede Projetada/
Trav.Não Destrutiva

RELAÇÃO DE MATERIAIS

ITEM	DESCRIMINAÇÃO	QUANT. un.	DIAM. mm
01	Tubo PVC OCRE L=38.77m	1	150
02	Tubo camisa em aço ASTM-36 L=38,77m	1	250

Ν°	DESCRIÇÃO	DATA	PROJETADO	DESENHADO

REVISÃO



COMPANHIA DE ÁGUA E ESGOTO DO CEARÁ DIRETORIA DE ENGENHARIA GERÊNCIA DE PROJETOS DE ENGENHARIA


RÁ | desenho | prancha № 31/32 | 01/01

PROJETO BÁSICO DO REMANESCENTE DO SISTEMA DE ESGOTAMENTO SANITÁRIO DE FORTALEZA - SUB BACIA CE-06


PROJETO BÁSICO
PLANTA TRAVESSIA SOB AVENIDA - Nº 5 MND


AV. ALBERTO CRAVEIRO - TRECHO ENTRE OS PV'S 086 e 086-A

GERÊNCIA:	ENG° ALYSSON CÉSAR AZEVEDO DA SILVA		
SUPERVISÃO:	ENGº PAULO SERGIO SILVA DO AMARAL		
PROJETO:	Eng ^o JACKSON JOSÉ BEZERRA CAVALCANTI RNP 0608052167		
DESENHO:	JOÃO NETO	ESCALA:	INDICADA
ARQUIVO:	31.32_SES-BACIA CE6_TMND-01_Av. Alberto Craveiro_01.01	DATA:	AGO/13

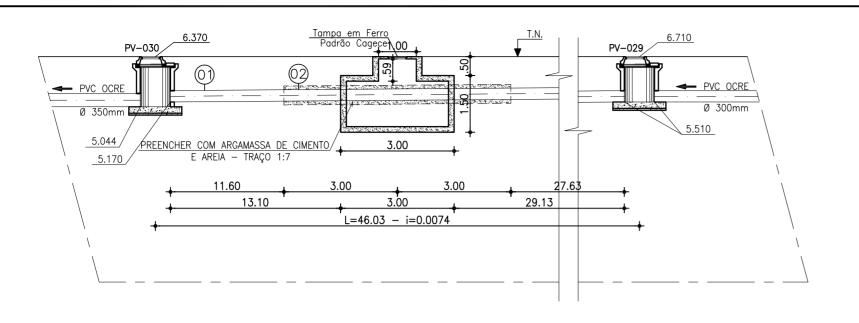

CORTE A-A ESCALA (FORMATO A3) - 1 / 100 ESCALA (FORMATO A4) - SEM ESCALA

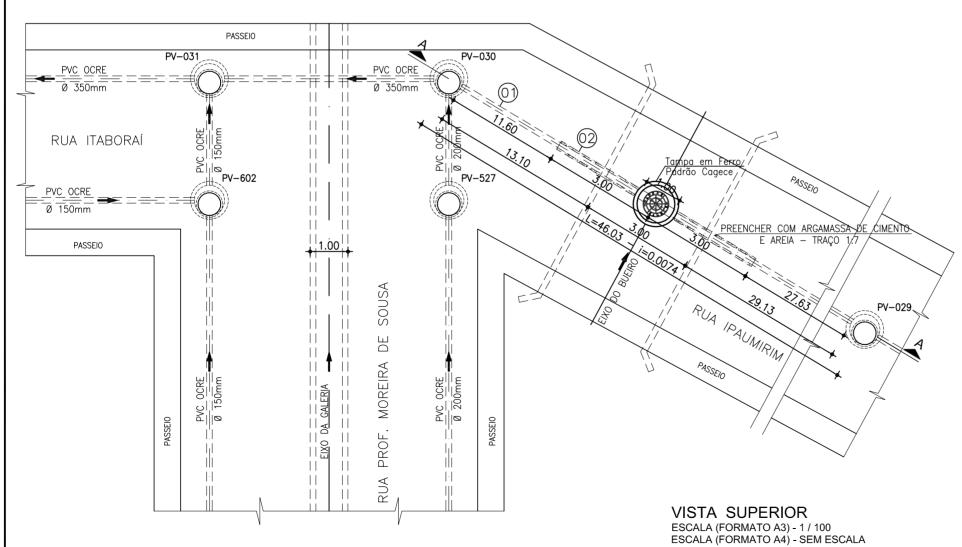

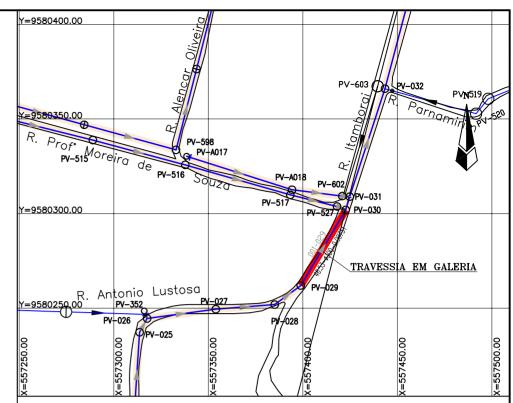

CONVENÇÕES

PV - POÇO DE VISITA

PVE - POÇO DE VISITA EXISTENTE

CT - COTA DO TERRENO

CF - COTA DE FUNDO

→ - SENTIDO DO FLUXO

PLANTA DE SITUAÇÃO ESCALA (FORMATO A3) - 1/2000 ESCALA (FORMATO A4) - SEM ESCALA

Rede Existente
Rede Projetada

Rede Projetada/ Trav.Não Destrutiva

RELAÇÃO DE MATERIAIS

ITEM	DESCRIMINAÇÃO	QUANT. un.	DIAM. mm
01	Tubo PVC OCRE L=46,03m	1	300
02	Tubo FoFo L=6.00m	1	500

Ν°	DESCRIÇÃO	DATA	PROJETADO	DESENHADO

REVISÃO



COMPANHIA DE ÁGUA E ESGOTO DO CEARÁ DIRETORIA DE ENGENHARIA GERÊNCIA DE PROJETOS DE ENGENHARIA

DESENHO PRANCHA №
32/32 01/01

PROJETO BÁSICO DO REMANESCENTE DO SISTEMA DE ESGOTAMENTO SANITÁRIO DE FORTALEZA - SUB BACIA CE-06

PROJETO BÁSICO

PLANTA TRAVESSIA SOB BUEIRO - Nº 09

RUA IPAUMIRIM - TRECHO ENTRE OS PV's 030 e 029

GERÊNCIA:	ENG° ALYSSON CÉSAR AZEVEDO DA SILVA		
SUPERVISÃO:	ENGº PAULO SERGIO SILVA DO AMARAL		
PROJETO:	Eng ^o JACKSON JOSÉ BEZERRA CAVALCANTI RNP 0608052167		
DESENHO:	JOÃO NETO	ESCALA:	INDICADA
ARQUIVO:	32.32_SES-BACIA CE6_TRV-01_01	DATA:	MAIO/13